

# R6霧島市立医師会医療センター外来管理治療棟ほか解体工事

## 【電気】

**KUME**  
SEKKEI 株式会社 久米設計

## 図面リスト


電気工事											
通し番号	図面番号	図面名称	通し番号	図面番号	図面名称	通し番号	図面番号	図面名称	通し番号	図面番号	図面名称
1	EA-000	図面リスト	11	EC-001	撤去工事注記事項・凡例・工事前配置図・撤去配線・配管表	63	EC-053	自火報・誘導灯設備2階撤去平面図①	74	ED-001	幹線動力設備 1階, 2階平面図
2	EA-001	電気設備工事特記仕様書01	12	EC-002	盛替え配線・配管平面図	64	EC-054	自火報・誘導灯設備2階撤去平面図②	75	ED-002	構内交換・構内情報通信網・テレビ・拡声設備 1階, 2階平面図
3	EA-002	電気設備工事特記仕様書02	13	EC-003	工事後配置図	65	EC-055	幹線・電灯・コンセント設備1・2階撤去平面図	76	ED-003	監視カメラ設備 概要・システム構成図・系統図
4	EA-003	電気設備工事特記仕様書03	14	EC-004	凡例①(撤去)	66	EC-056	弱電・自火報設備1・2階撤去平面図	77	ED-004	監視カメラ設備 1階平面図
5	EA-004	電気設備工事特記仕様書04	15	EC-005	凡例②(撤去)	67	EC-057	電灯・非常照明設備1・2階撤去平面図	78	ED-005	自動火災報知設備 系統図
6	EB-001	既設キュービクル高圧単線結線図(改修図)	17	EC-007	第2電気室変電設備単線結線図・保安電源盤単線結線図(撤去)	69	EC-059	配電線路撤去図・ピークカット撤去配線	79	ED-006	自動火災報知設備 1階平面図
7	EB-002	工事注記事項、構内配電線路図、ロックマンホール仕様	18	EC-008	保安電源盤単線結線図(撤去)	70	EC-060	発電機室電灯・コンセント設備撤去平面図・凡例・盤結・姿図	80	ED-007	自動火災報知設備 2階平面図
8	EB-003	構内通信線路図、ロックマンホール仕様	19	EC-009	電灯分電盤結線図①(撤去)	71	EC-061	発電機室撤去平面図・断面図			
9	EB-004	配線・配管表、幹線系統図、凡例、幹線設備平面図	20	EC-010	電灯分電盤結線図②(撤去)	72	EC-062	発電設備諸元表 姿図(撤去)			
10	EB-005	配線・配管表、弱電系統図、凡例、弱電設備平面図	21	EC-011	電灯分電盤結線図③(撤去)	73	EC-063	受水槽電気設備撤去平面図			
			22	EC-012	盤結線図①(撤去)						
			23	EC-013	動力操作盤結線図①(撤去)						
			24	EC-014	動力操作盤結線図②(撤去)						
			25	EC-015	空調設備1階撤去平面図						
			26	EC-016	幹線・動力設備1階撤去平面図(増築部分)						
			27	EC-017	空調設備1階撤去平面図						
			28	EC-018	空調設備1階廊下撤去平面図						
			29	EC-019	動力設備2階撤去平面図						
			30	EC-020	幹線・動力設備2階撤去平面図(増築部分)						
			31	EC-021	空調設備2階撤去平面図						
			32	EC-022	空調設備2階手術室撤去平面図						
			33	EC-023	幹線・動力設備1階・屋上撤去平面図						
			34	EC-024	照明器具姿図①(撤去)						
			35	EC-025	照明器具姿図②(撤去)						
			36	EC-026	照明器具姿図③(撤去)						
			37	EC-027	電灯設備1階撤去平面図①						
			38	EC-028	電灯設備1階撤去平面図②						
			39	EC-029	電灯設備1階撤去平面図③						
			40	EC-030	電灯設備1階撤去平面図④						
			41	EC-031	増築便所電灯設備1階撤去平面図						
			42	EC-032	電灯設備2階撤去平面図①						
			43	EC-033	電灯設備2階撤去平面図②						
			44	EC-034	コンセント設備1階撤去平面図①						
			45	EC-035	コンセント設備1階撤去平面図②						
			46	EC-036	コンセント設備1階撤去平面図③						
			47	EC-037	コンセント設備2階撤去平面図①						
			48	EC-038	コンセント設備2階撤去平面図②						
			49	EC-039	弱電機器姿図①(撤去)						
			50	EC-040	弱電機器姿図②・凡例・系統図(撤去)						
			51	EC-041	弱電設備1階撤去平面図①						
			52	EC-042	弱電設備1階撤去平面図②						
			53	EC-043	弱電設備2階撤去平面図①						
			54	EC-044	弱電設備2階撤去平面図(増築部分)						
			55	EC-045	放送設備1階撤去平面図①						
			56	EC-046	放送設備1階撤去平面図②						
			57	EC-047	放送設備2階撤去平面図①						
			58	EC-048	放送設備2階撤去平面図②						
			59	EC-049	自火報系統図(撤去)						
			60	EC-050	自火報・誘導灯設備1階撤去平面図①						
			61	EC-051	自火報設備1階撤去平面図						
			62	EC-052	自火報・誘導灯設備1階撤去平面図②						








5 防災用照明器具 (第2編 1.5.1 ~ 1.5.4) [追加]		9 改修工事		第3編 その他特記補足事項	
(a)構造一般及び部品 ○ 予備電源別置型の非常用照明は、分岐ボックスを設置し端末配線処理を行う。  (b)光源 ランプの予備品 ● 現用数の5%、ランプ種別毎に最低1個(LED除く)を納入する。	(改修 第1編 1.4.3) [追加]  (改修 第1編 1.5.2) [追加]  (改修 第1編 1.7.1~1.7.3) [追加]	(a)再使用機材 取外し後、再使用する機材 ○ 図示による ○ ○ ○ ○	(b)事前調査 施工に先立ち、下記の事前調査を行い、監理者に提出する。 ● 各変圧器の最大負荷容量 ● 電灯コンセント回路、配線及び負荷容量 ● 電力制御盤回路の配線及び負荷容量 ● 制御回路 ● 配線ルート ● 地中埋設物 ○	1 結露対策 結露の恐れがある部分に設置するボックスは、断熱カバーなどの結露対策を行う。また、配管接続部はシリコン系コーティング材を充填し、空気の流通を抑える。	
6 分電盤、制御盤、開閉器箱、端子盤等 (第2編 1.7.1 ~ 1.13.3) (第6編 1.4.1 ~ 1.4.4) [追加]	(a)キャビネット 屋内設置 ● 鋼板製( ● 指定色 ○ 標準色 ) 床下、ビット内等温湿気、水気の多い場所 ● 溶融亜鉛めっき鋼板製 ○ ステンレス鋼板製  屋外設置 ○ 一般仕様( ○ 指定色 ○ 標準色 ) 粉体塗装+アクリル塗装 または電着塗装+メラミン塗装以上 ○ 耐塩仕様( ○ 指定色 ○ 標準色 ) 電着塗装 または亜鉛溶射(アクリル樹脂系塗装) ○ 耐塩仕様( ○ 指定色 ○ 標準色 ) 亜鉛溶射(アクリル樹脂系塗装) ● 溶融亜鉛めっき鋼板製 ○ ステンレス鋼板製  (b)導電部 ● 幹線はすべて端子台受けとし、幹線表示を行う。 ● 実験盤は分岐回路毎に、負荷接続端子台及び接地線を接続する端子台を設ける。  (c)機具類 ● 単相3線式電路に設ける400A以下の配線用遮断器は、中性線欠相保護機能付とする。なお、過電圧検出リード線の接続点は盤内の中性極導体の末端に近い箇所とする。 ● 電磁接触器は、図示なき場合瞬時励磁式とする。	(改修 第1編 1.8.1~1.8.6) [追加]	(c)養生 (1)養生の範囲 ○ 機材搬入及び撤去機材搬出経路 ○ 昇降機 ○ 既設機器 ○ 改修工事後も使用する建築物、設備、備品等 ● 監理者と協議による (2)養成の方法 ○ ピニールシート、合板等 ○ 他保管場所へ移動( ○ 既設機器 ○ 備品 ) ○  (d)撤去 (1)施工時間の指定 ● 建築工事に準ずる ○ 休日 ○ 祭日 ○ 夜間( 時から 時まで ) ○ 土曜日 ○ 指定時間( 時から 時まで ) (2)撤去前に内容物の回収をする機器、配管等 ○ 発電設備燃料(燃料タンク、油配管、燃料槽等) ○ 場外搬出適性処理 ○ 場内指定場所に保管 ○ (3)撤去後の補修及び開口部等の補修 ○ 補修の必要な箇所は図示による ○ (4)穴開け及び補修 ● 既存コンクリート床、壁などの配管貫通部の穴開けはダイヤモンドカッターによる ● 貫通場所、口径は図示による ○  (e)基礎工事 機器用基礎 ● 新設 ○ 既設再利用 既設機器用基礎の補修 ○ モルタル補修 ○ コンクリート充填 ○ 防塵塗装仕上げ	2 放射線防護措置 放射線使用室の壁に盤、ボックスなどを埋め込む場合、鉛入素材を用いる。若しくは、その背面および側面に厚さ2mm以上の鉛により防護措置を行う。	3 気密性確保 清浄度ISOクラス7以下のクリーンルームに設ける機器、ボックス、電線管等は汚染空気の流入を防ぐため、防塵パッキン及びシール材充填により気密性を確保する。
7 外縁材料 (第2編 1.18.1 ~ 1.18.7) [追加]	(a)マンホール、ハンドホール及び埋設標 マンホール、ハンドホール ○ 現場打ち ● ブロック式 ○ 鉄ふた ● 化粧用鉄ふた 埋設標 ● コンクリート製 ○ 鉄製	(改修 第1編 2.13.1) [追加]	(f)仮設間仕切り ● 建築工事で設置 ○ 本工事で設置	4 遮音性能確保 軽量間仕切り壁に埋め込むボックス等の開口部には、壁材の遮音性能にあわせて遮音シートや遮音カバーなどにより、遮音対策を行う。	5 指定色塗装 露出天井やメッシュ天井上部などに布設する配管、支持材、ケーブルおよびケーブルラックは指定色カバー取付けや指定色塗装を行なう。 下記機器類は、指定色塗装とする。対象エリアは図示による。 ○ 各種プレート ○ 照明器具 ○ 非常照明 ○ 誘導灯 ○ スピーカープレート ○ 監視カメラ ○ 映像音響機器 ○ 自動火災報知感知器 ○ ○ ○
8 端子盤 (第6編 1.4.4 ~ 1.4.7) [追加]	(a)端子類 ● 端子板は実装とし、仕様は下記とする。 電話用端子板( ● G形 )、拡声用( ● D形 )、インターホン( ● D形 ) その他( ○ B形 ● D形 ○ E形 ○ F形 ○ G形 )  (b)UTPパッチパネルの形式は下記とする。 ● ブロック形 ○ モジュラ形( ○ PoE機能無し ○ PoE機能付 )  (c)通信用SPD 滅弧性能は共仕による ● カテゴリC2( 盤内機器:建物内雷サージ対応 ) ● カテゴリD1( 引込み口:直撃雷対応 )  (d)施工 ● 端子盤には、該当箇所を明記した系統図を納入する。 ● 通信配線は、両端末にマークチューブにより配線アドレス表示を行う。 ○ 情報通信用配線は、クローズ型19インチラックとパッチパネルを納品し、ケーブル試験まで本工事とする。 ● 中央管理室等に設ける総合盤は指定色とし、盤内に機器製作図(A4版)を収納できる棚を設ける。	(改修 第1編 2.2.3) [追加]	(g)仮設間仕切りの種別 ○ A種( 軽量鉄骨材料により支柱を組み、両面に厚さ9mmの合板張り 又は、厚さ9.5mm石こうボード張りを行い、内部にガラスウール等充填を行う ) ○ B種( 軽量鉄骨材料により支柱を組み、片面に厚さ9mmの合板張り 又は、厚さ9.5mm石こうボード張りにて行う ) ○ C種( 単管下地を組み、全面シート張りを行う ) (h)仮設間仕切りの仕上げ ○ 仮設間仕切りの片面塗装等の仕上げ( ○ 要 ○ 不要 ) (i)仮設扉の種類 ○ アルミ製 ○ 鉄製 ○ 木製合板張り	6 製造者名 納入する機器および製品は、原則として、表面に製造者名は表示しない。	7 ウィスカ対策 電算関連室に設置する材料や機器は、ウィスカ対策が施された材質のものとする。
[説替]				8 OAフロアマーカー OAフロア内に収納している電源接続部や通信接続部をOAフロア床材表面にて認識出来るようにOAフロアマーカー等にて表示する。	9 点検口 各点検口の裏面には、点検対象物の機器種類・番号などを記載する。
					10 保守工具等 保守工具とし、ベンチ、ドライバー、ニッパー、電工ナイフ 絶縁抵抗計(500V、1000V)、テスター、高圧用検電器、低圧用検電器、工具箱を納入する。

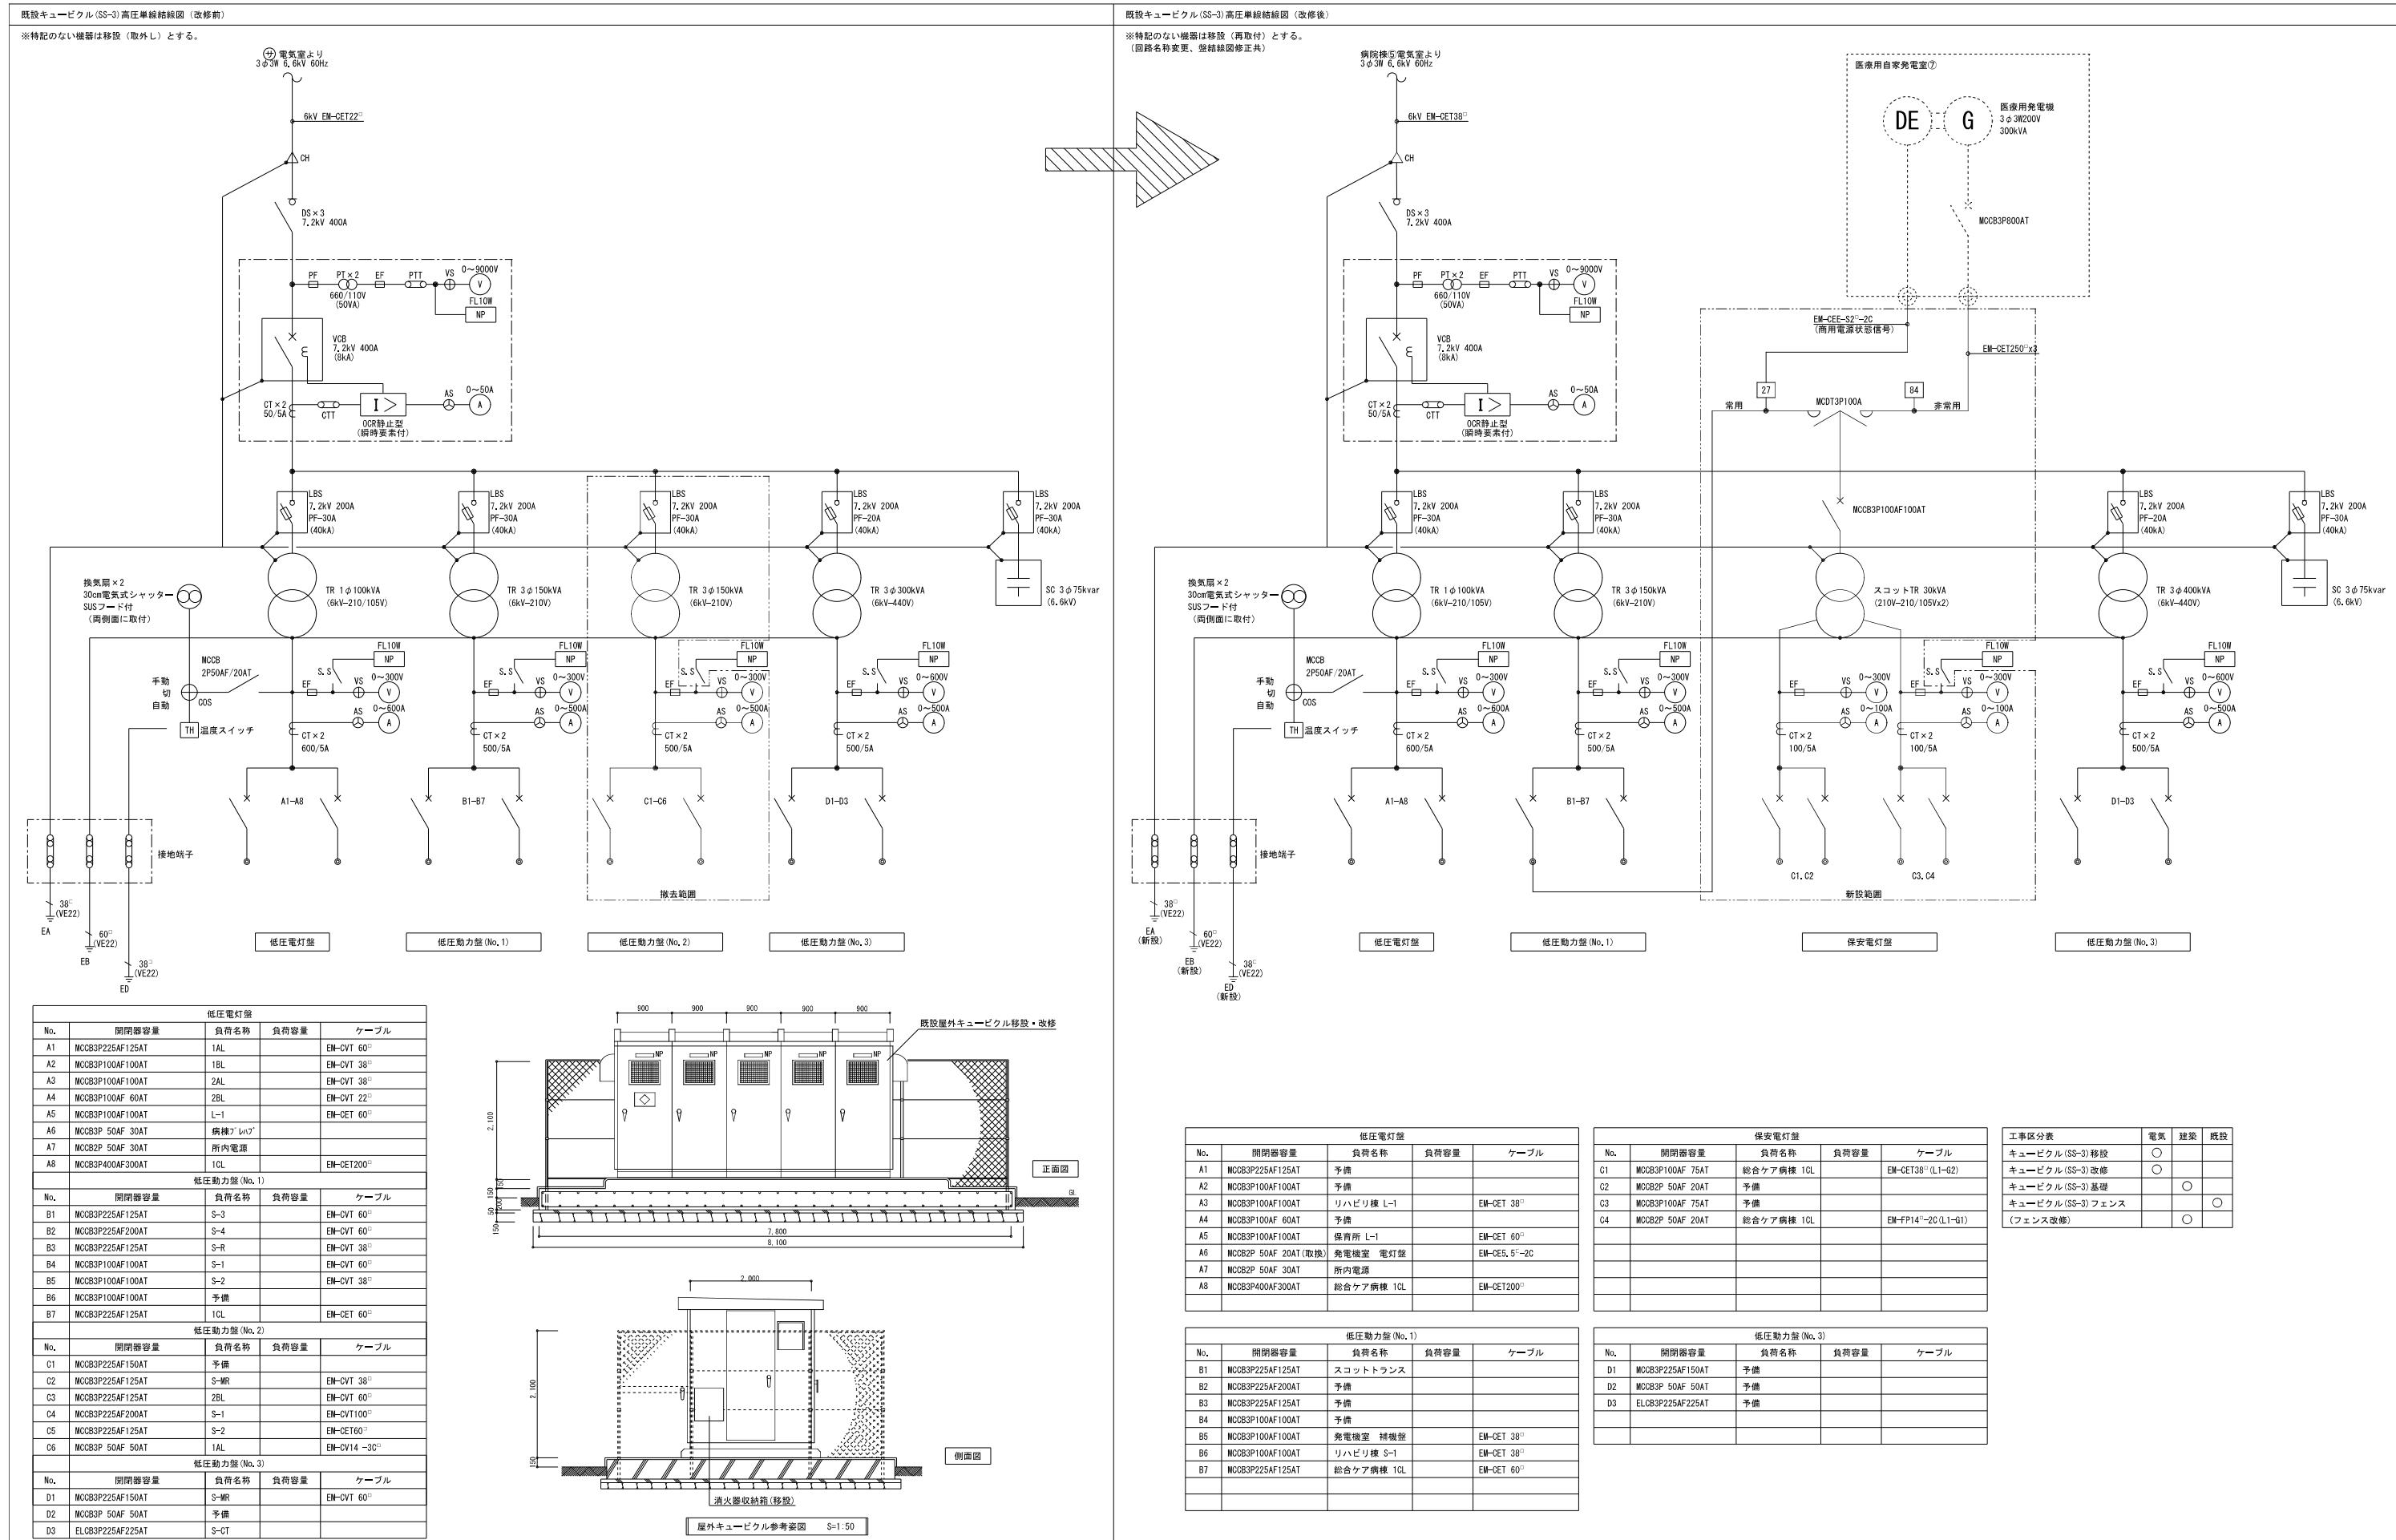


訂正	・	・	・	・	・	・	・	・
P-A	井上裕理	株式会社久米設計	2023.01.20	一級建築士登録番号 第266585号 高橋 剛	件名 RG霧島市立医師会医療センター 外来管理治療棟ほか解体工事	設計番号 0190403		
担当	深井憲治、下田健也		設備関係規定に適合することを確認した者:					
			山内浩紀	設備設計一級建築士 建築士証交付番号 第2294号 深井憲治				
					調査名 既設キューピクル高圧単線結線図(改修図)		検査名 A1判 1:50 A3判 1:100	調査番号 EB-001

工事注記事項	
1.	本工事は施工前に監督員・その他工事関係者と充分な打合わせを行い、監督員の承諾を得た後施工すること。
2.	工事現場において、周辺住民への安全対策等は受注者が充分な誠意をもって行い事故防止に万全を期すこと。
3.	万一既設物に損傷を与えた場合は、速やかに監督員に報告し、受注者の負担において原形復旧すること。
4.	配管の支持金物（ボルト・ナット類）はステンレス製もしくは滑潤メッキ仕上のものとする。
5.	停電作業等で施設運営等に支障をきたす恐れのある場合は仮設対処し、その工事は本工事の施工範囲とする。
6.	設備面図に準拠し既設部分及び他設備と確実に連動するように施工する事。
7.	天井内、造作壁内の遮蔽部分に敷設する配管配線は他設備との離隔に注意し整然と支持を行う事。又、露出、隠蔽を問はず配管配線の支持点間隔は共通仕様書、電気設備工事監理指針等を参考に施工する事。
8.	インフラ替え後の配管は、解体工事の際、傷つけないようテープ張り・養生する事。
9.	その他不要となる配管・配線は撤去すること。

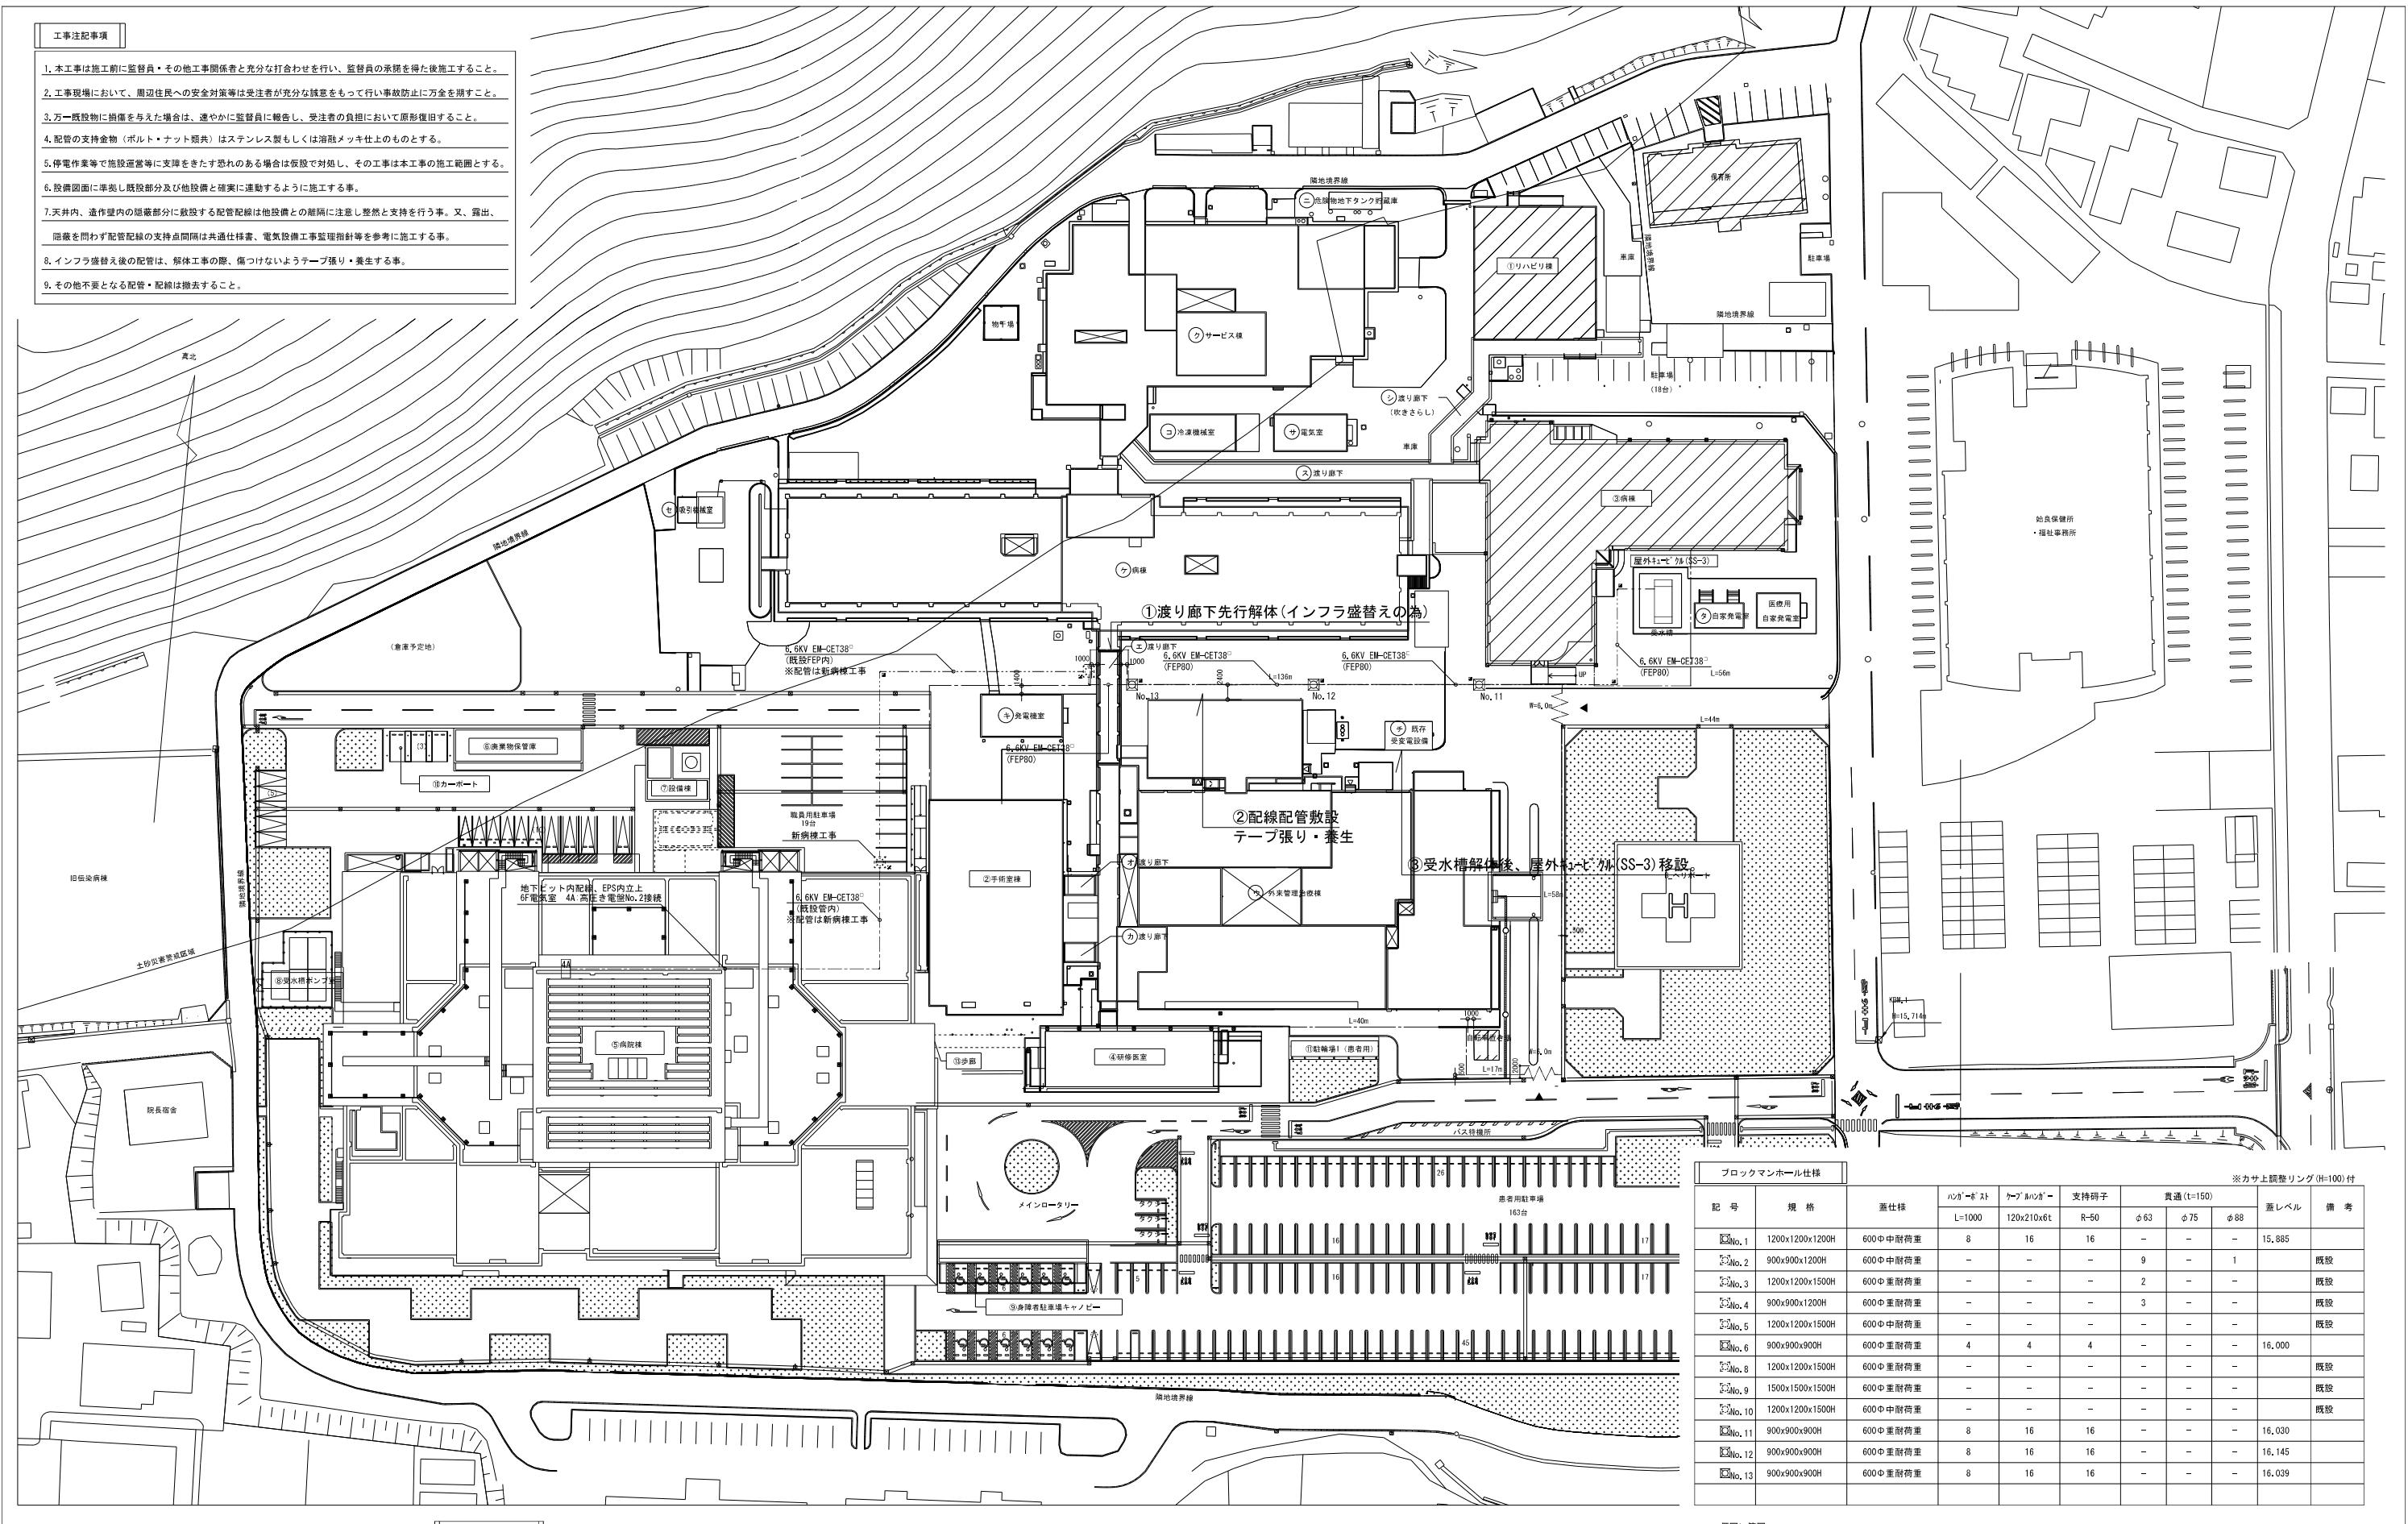

訂正	・	・	・	KUME SEKKEI	株式会社 久米設計	日付 2023.01.20 P.A 井上裕樹 担当 深井憲治、下田健也 山内浩紀	一級建築士 登録番号 第266585号 高橋 創 設備関係規定に適合することを確認した者: 設備設計一級建築士 建築士証交付番号 第2294号 深井憲治	井名 R6霧島市立医師会医療センター 外来管理治療棟ほか解体工事 図面名 工事注記事項 構内配電線路図、ブロックマンホール仕様	設計番号 0190403 A1判 1:500 A3判 1:1000 図面番号 EB-002
----	---	---	---	----------------	-----------	--	--	--	--

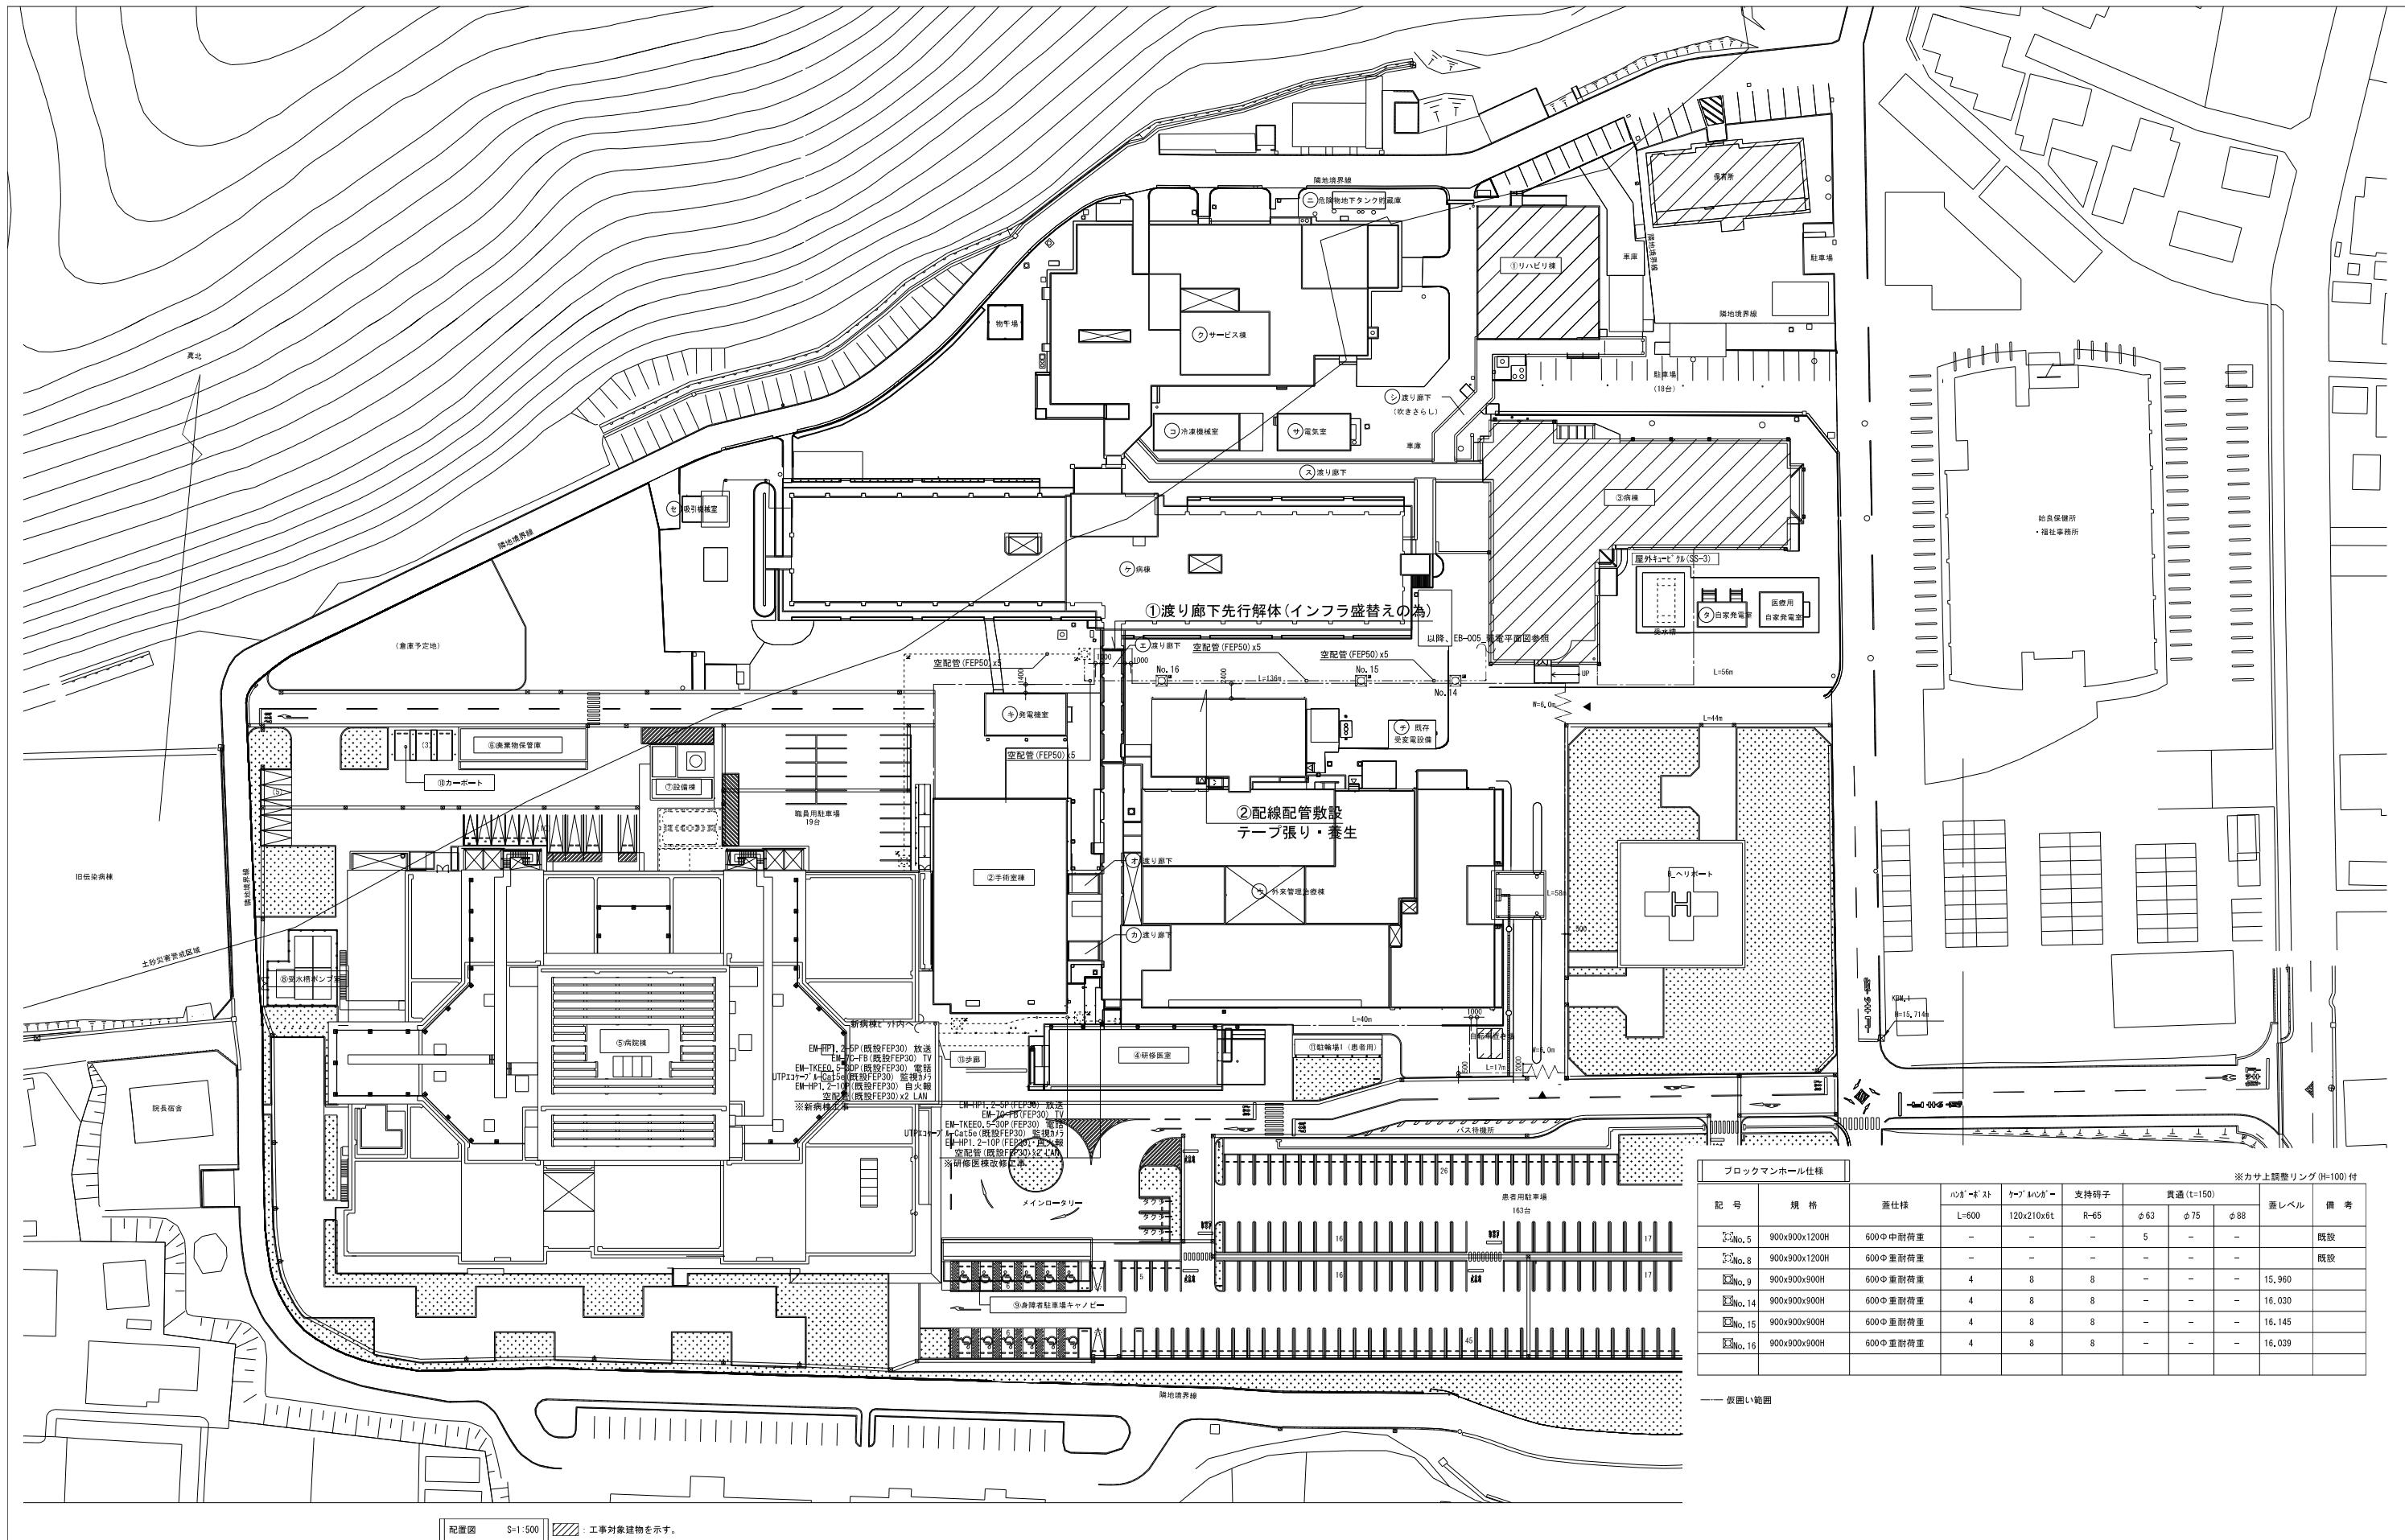

**KUME SEKKEI** 株式会社 久米設計

訂正	•
•	•
•	•
•	•
•	•

日付  
2023.01.20  
PA 井上裕壁  
担当 深井憲治、下田健也  
山内浩紀


登録番号 第266585号 高橋 創  
井野陽一郎  
設備関係規定に適合することを確認した者:  
設備設計一級建築士 建築士証交付番号 第2294号 深井憲治


一級建築士 登録番号 第266585号 高橋 創  
井名 R6霧島市立医師会医療センター  
外来管理治療棟ほか解体工事  
図面名 構内通信線路図、ブロックマンホール仕様  
縮尺 A1判 1:500  
A3判 1:1000

設計番号 0190403  
図面番号 EB-003


記号	規格	蓋仕様	貫通(t=150)			蓋レベル	備考
			パンガード	ケーブルカバー	支持碍子		
□No.5	900x900x1200H	600Φ中耐荷重	—	—	—	5	—
□No.8	900x900x1200H	600Φ中耐荷重	—	—	—	—	既設
□No.9	900x900x900H	600Φ中耐荷重	4	8	—	—	15,960
□No.14	900x900x900H	600Φ中耐荷重	4	8	—	—	16,030
□No.15	900x900x900H	600Φ中耐荷重	4	8	—	—	16,145
□No.16	900x900x900H	600Φ中耐荷重	4	8	—	—	16,039

— 反回し範囲

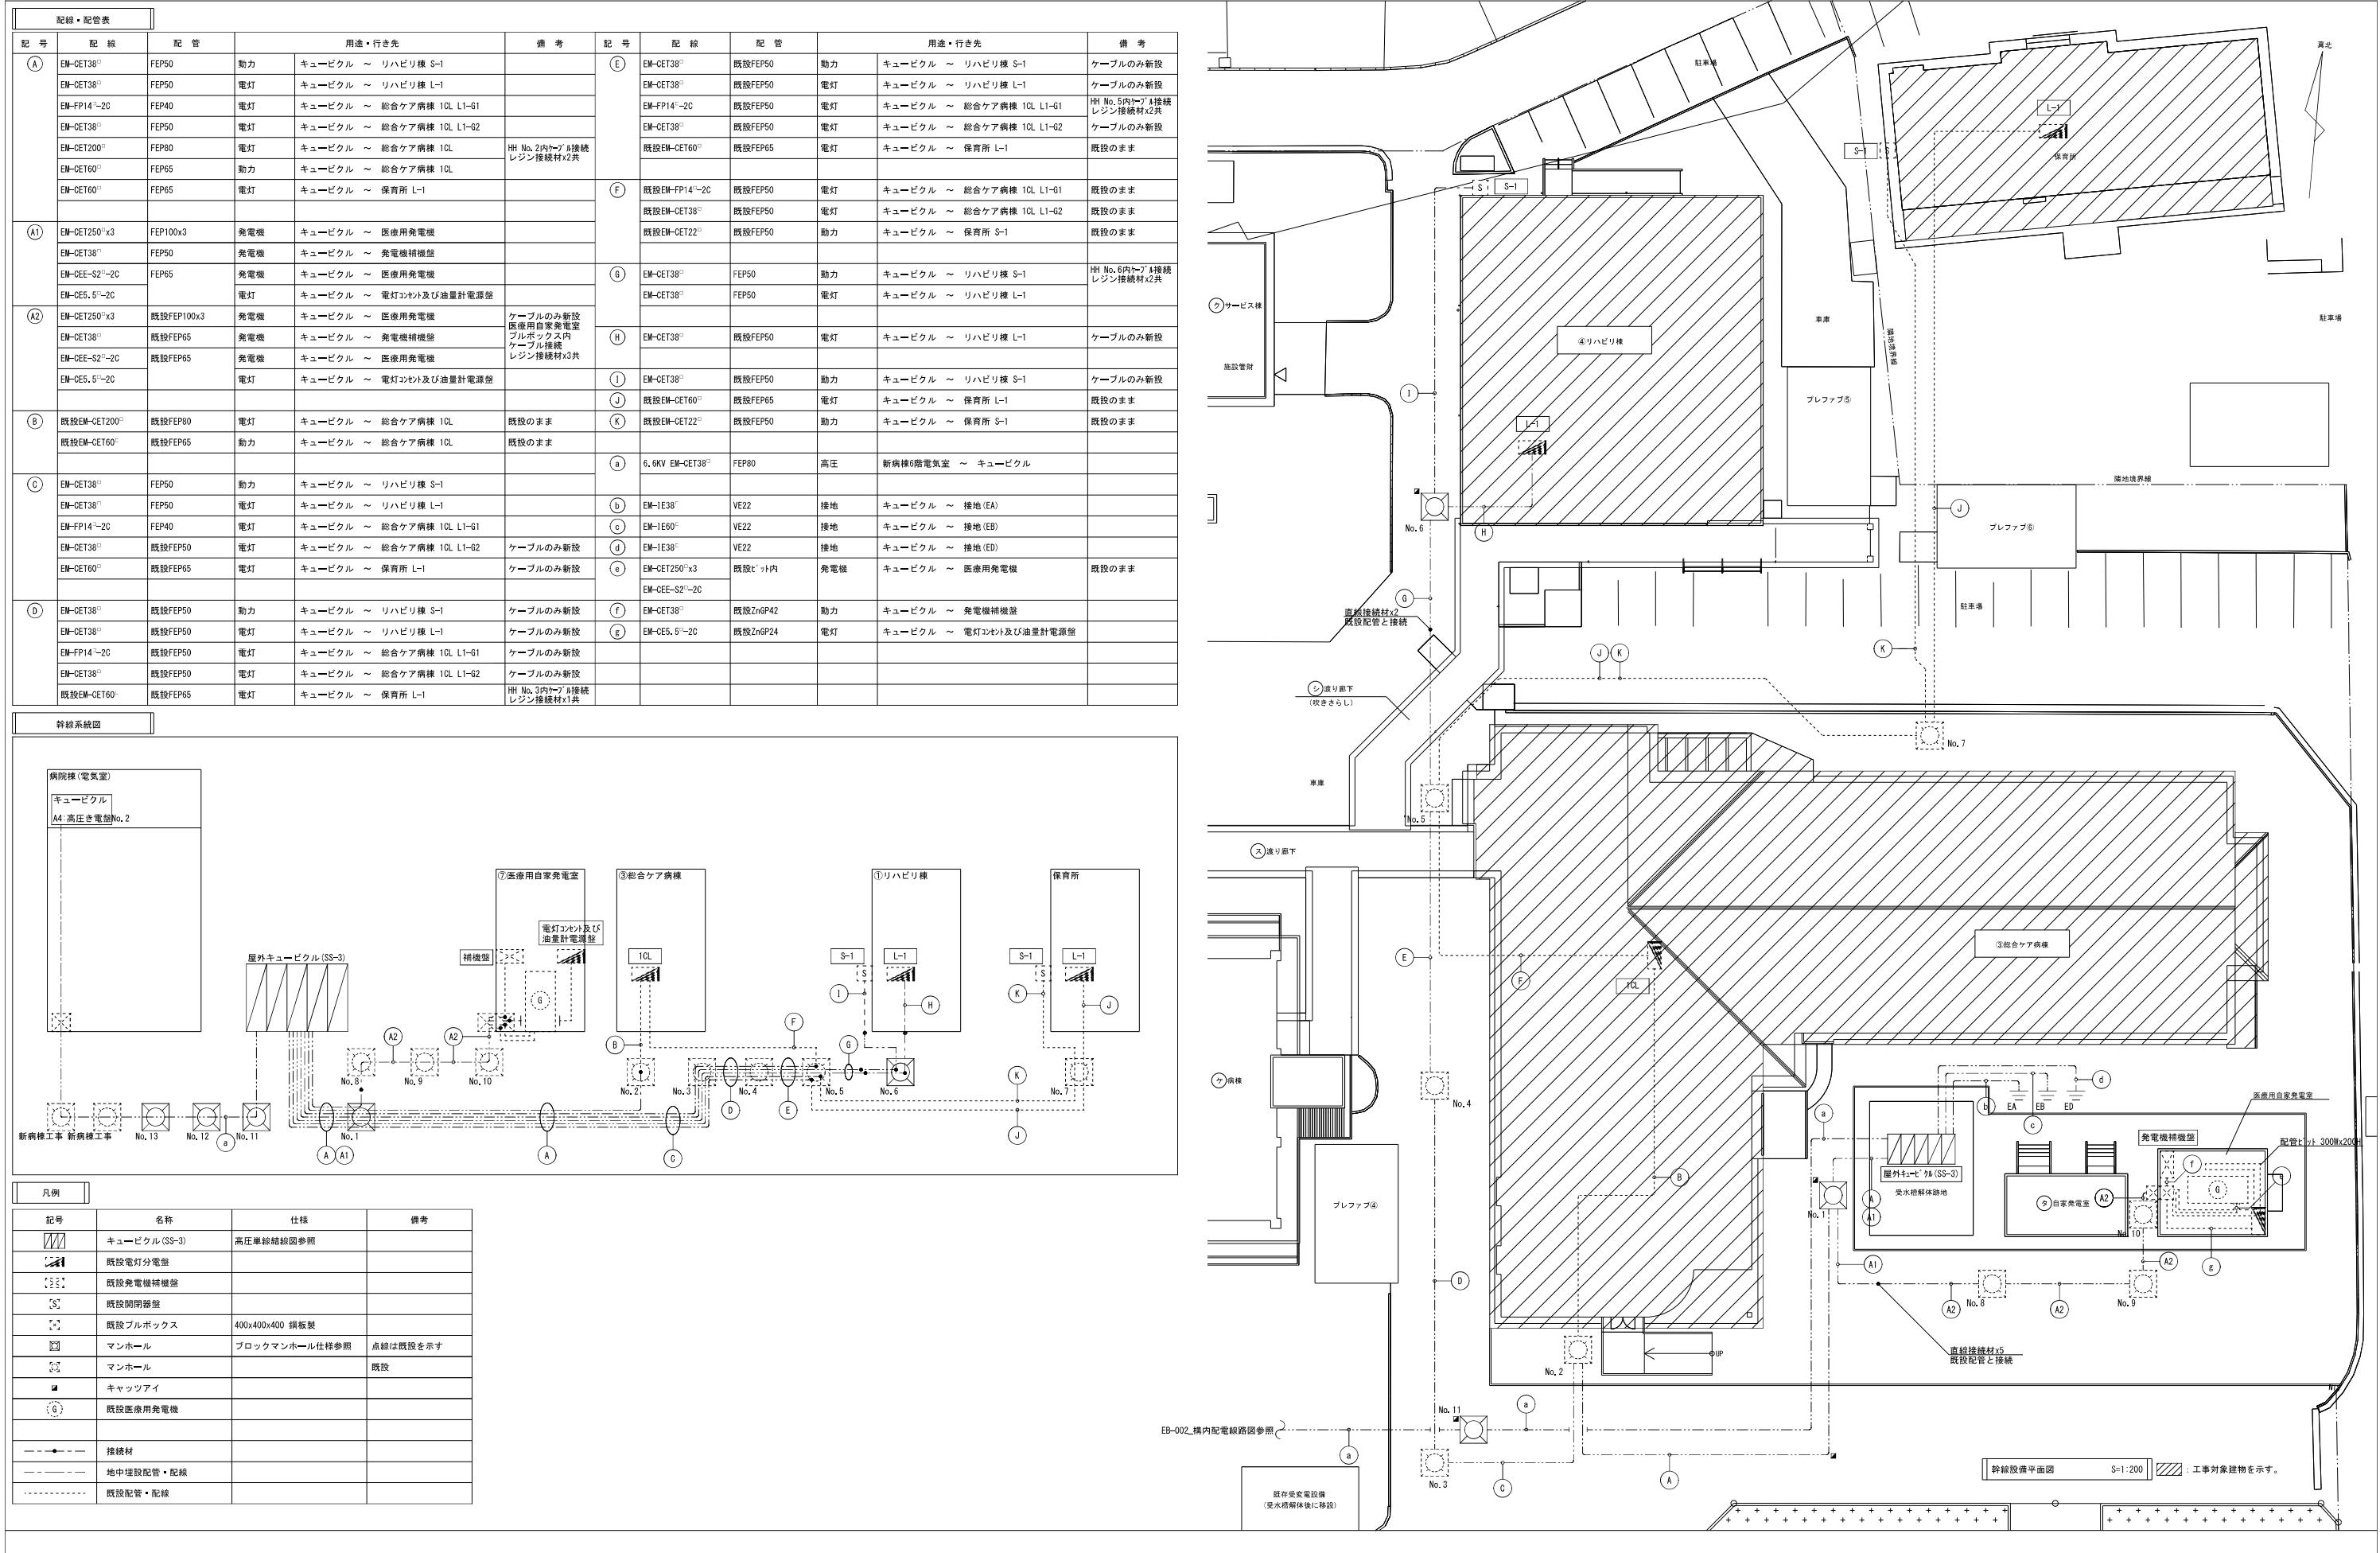

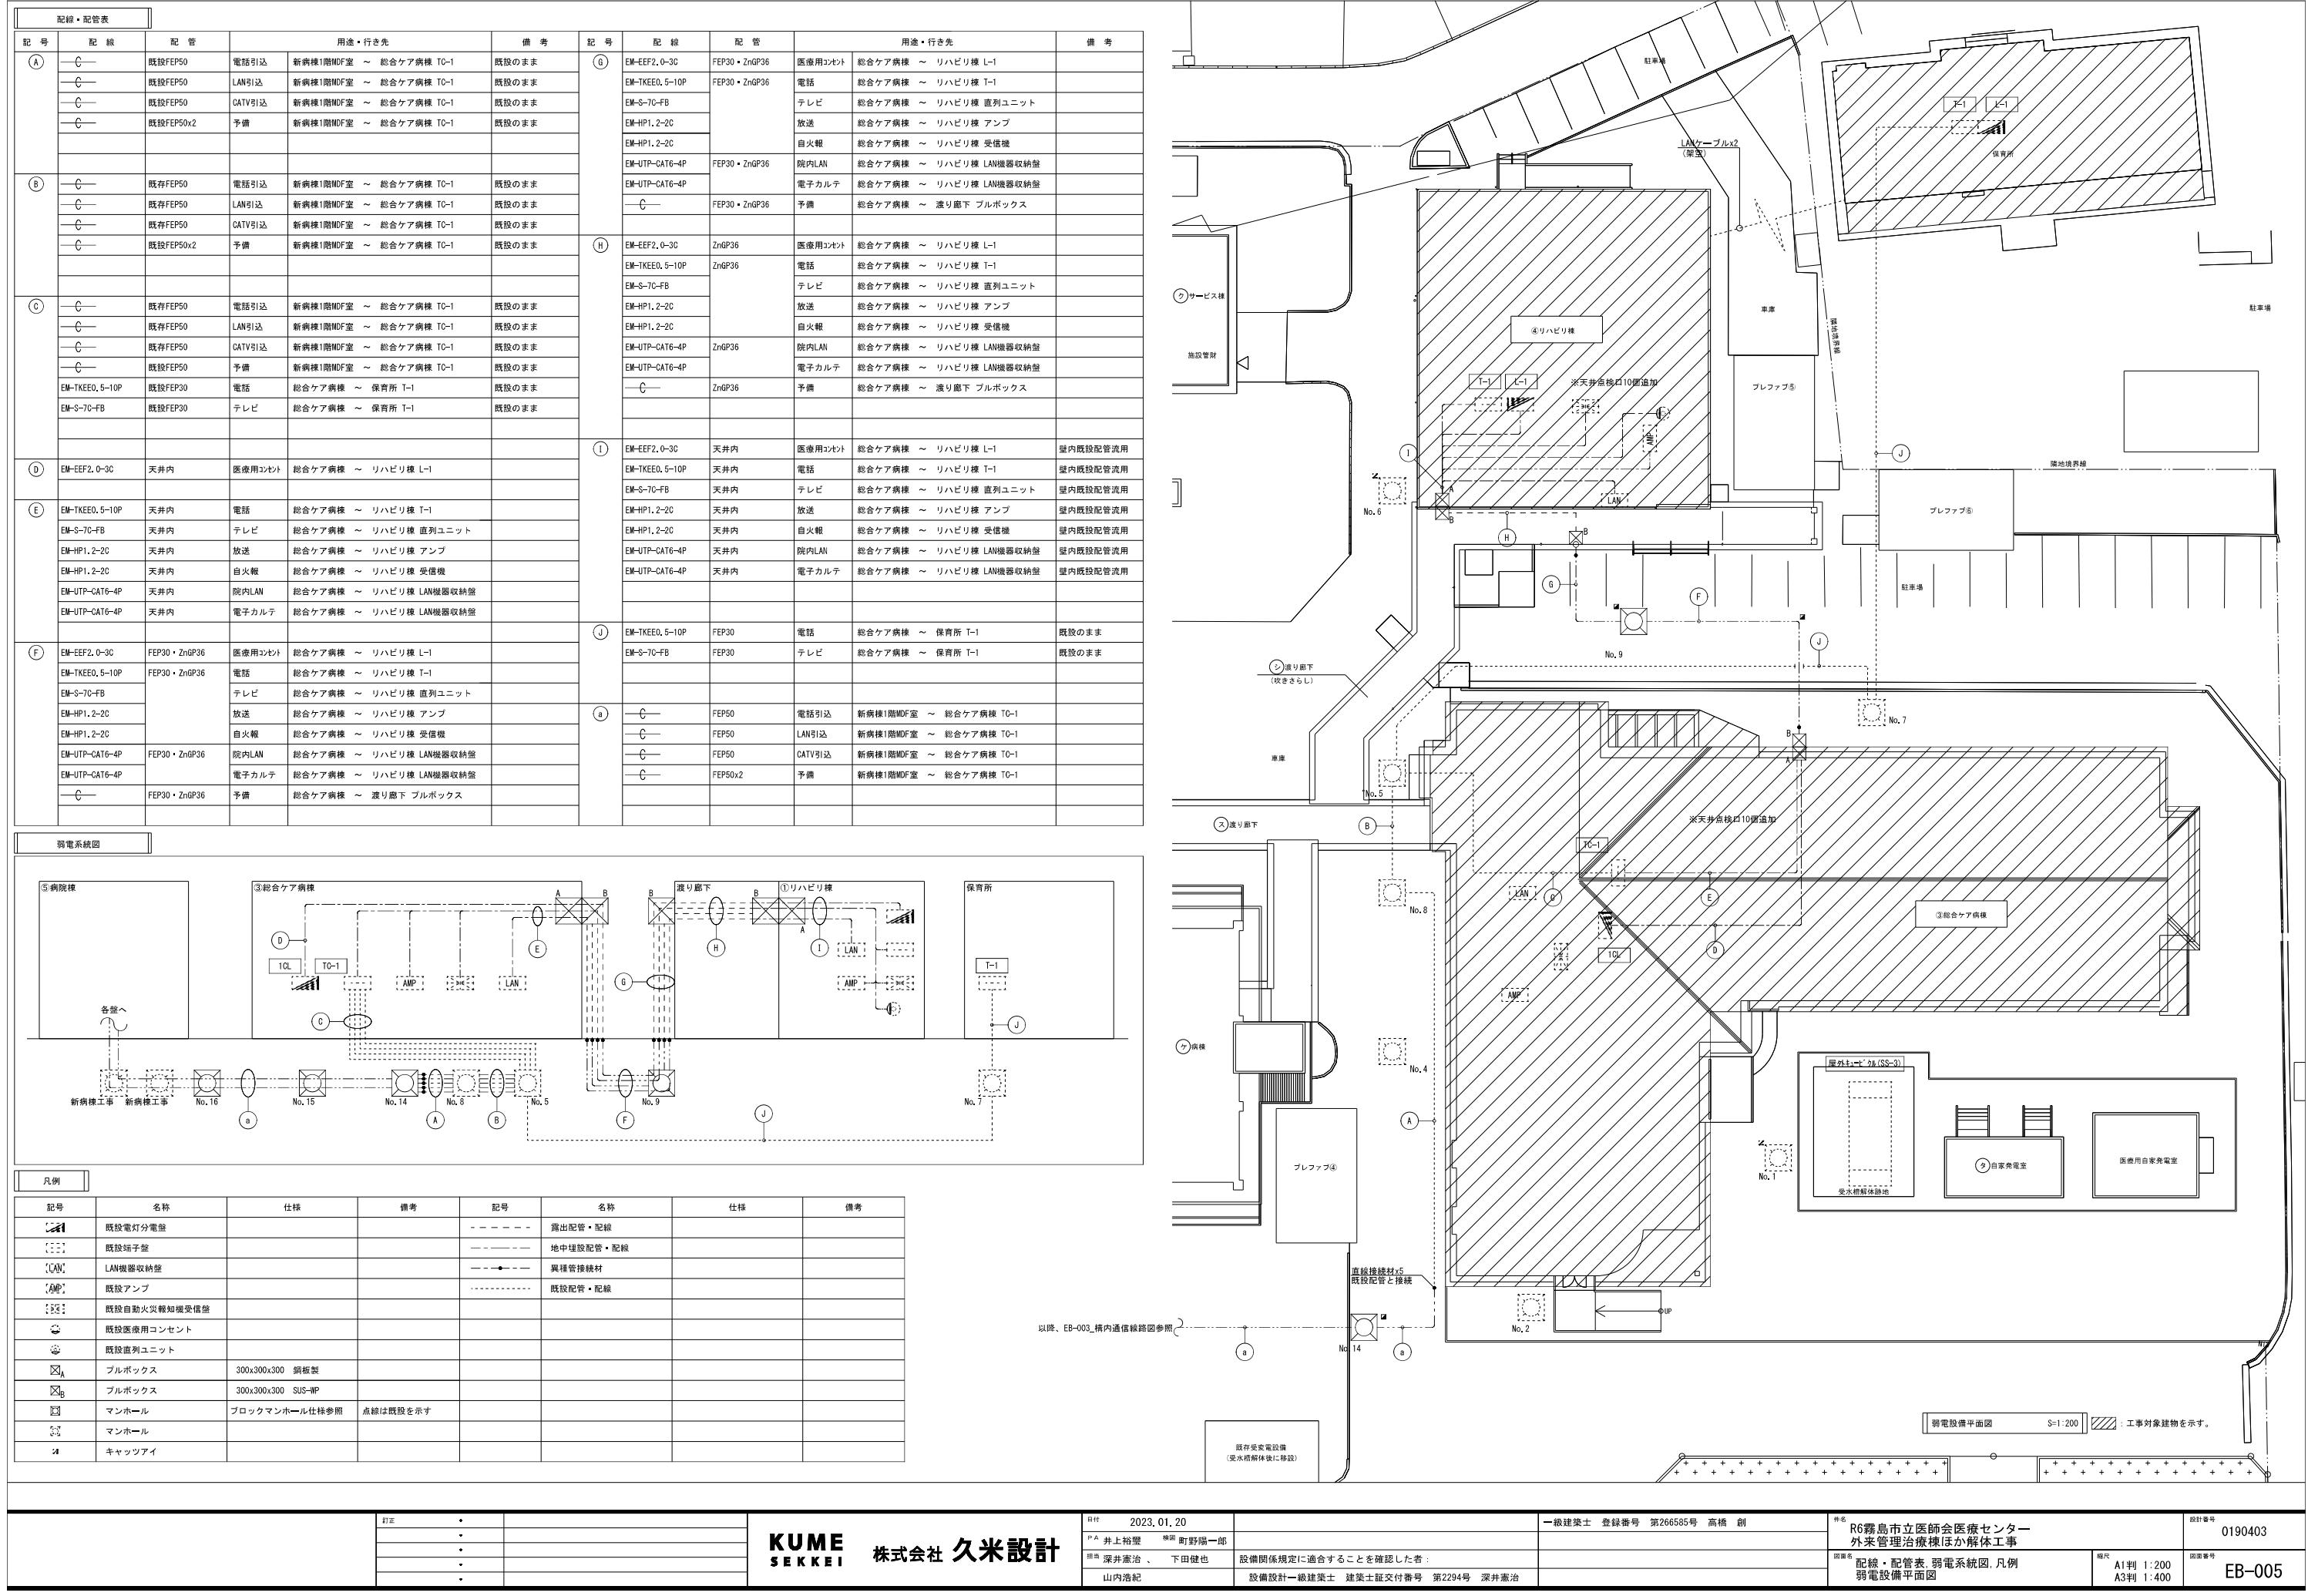



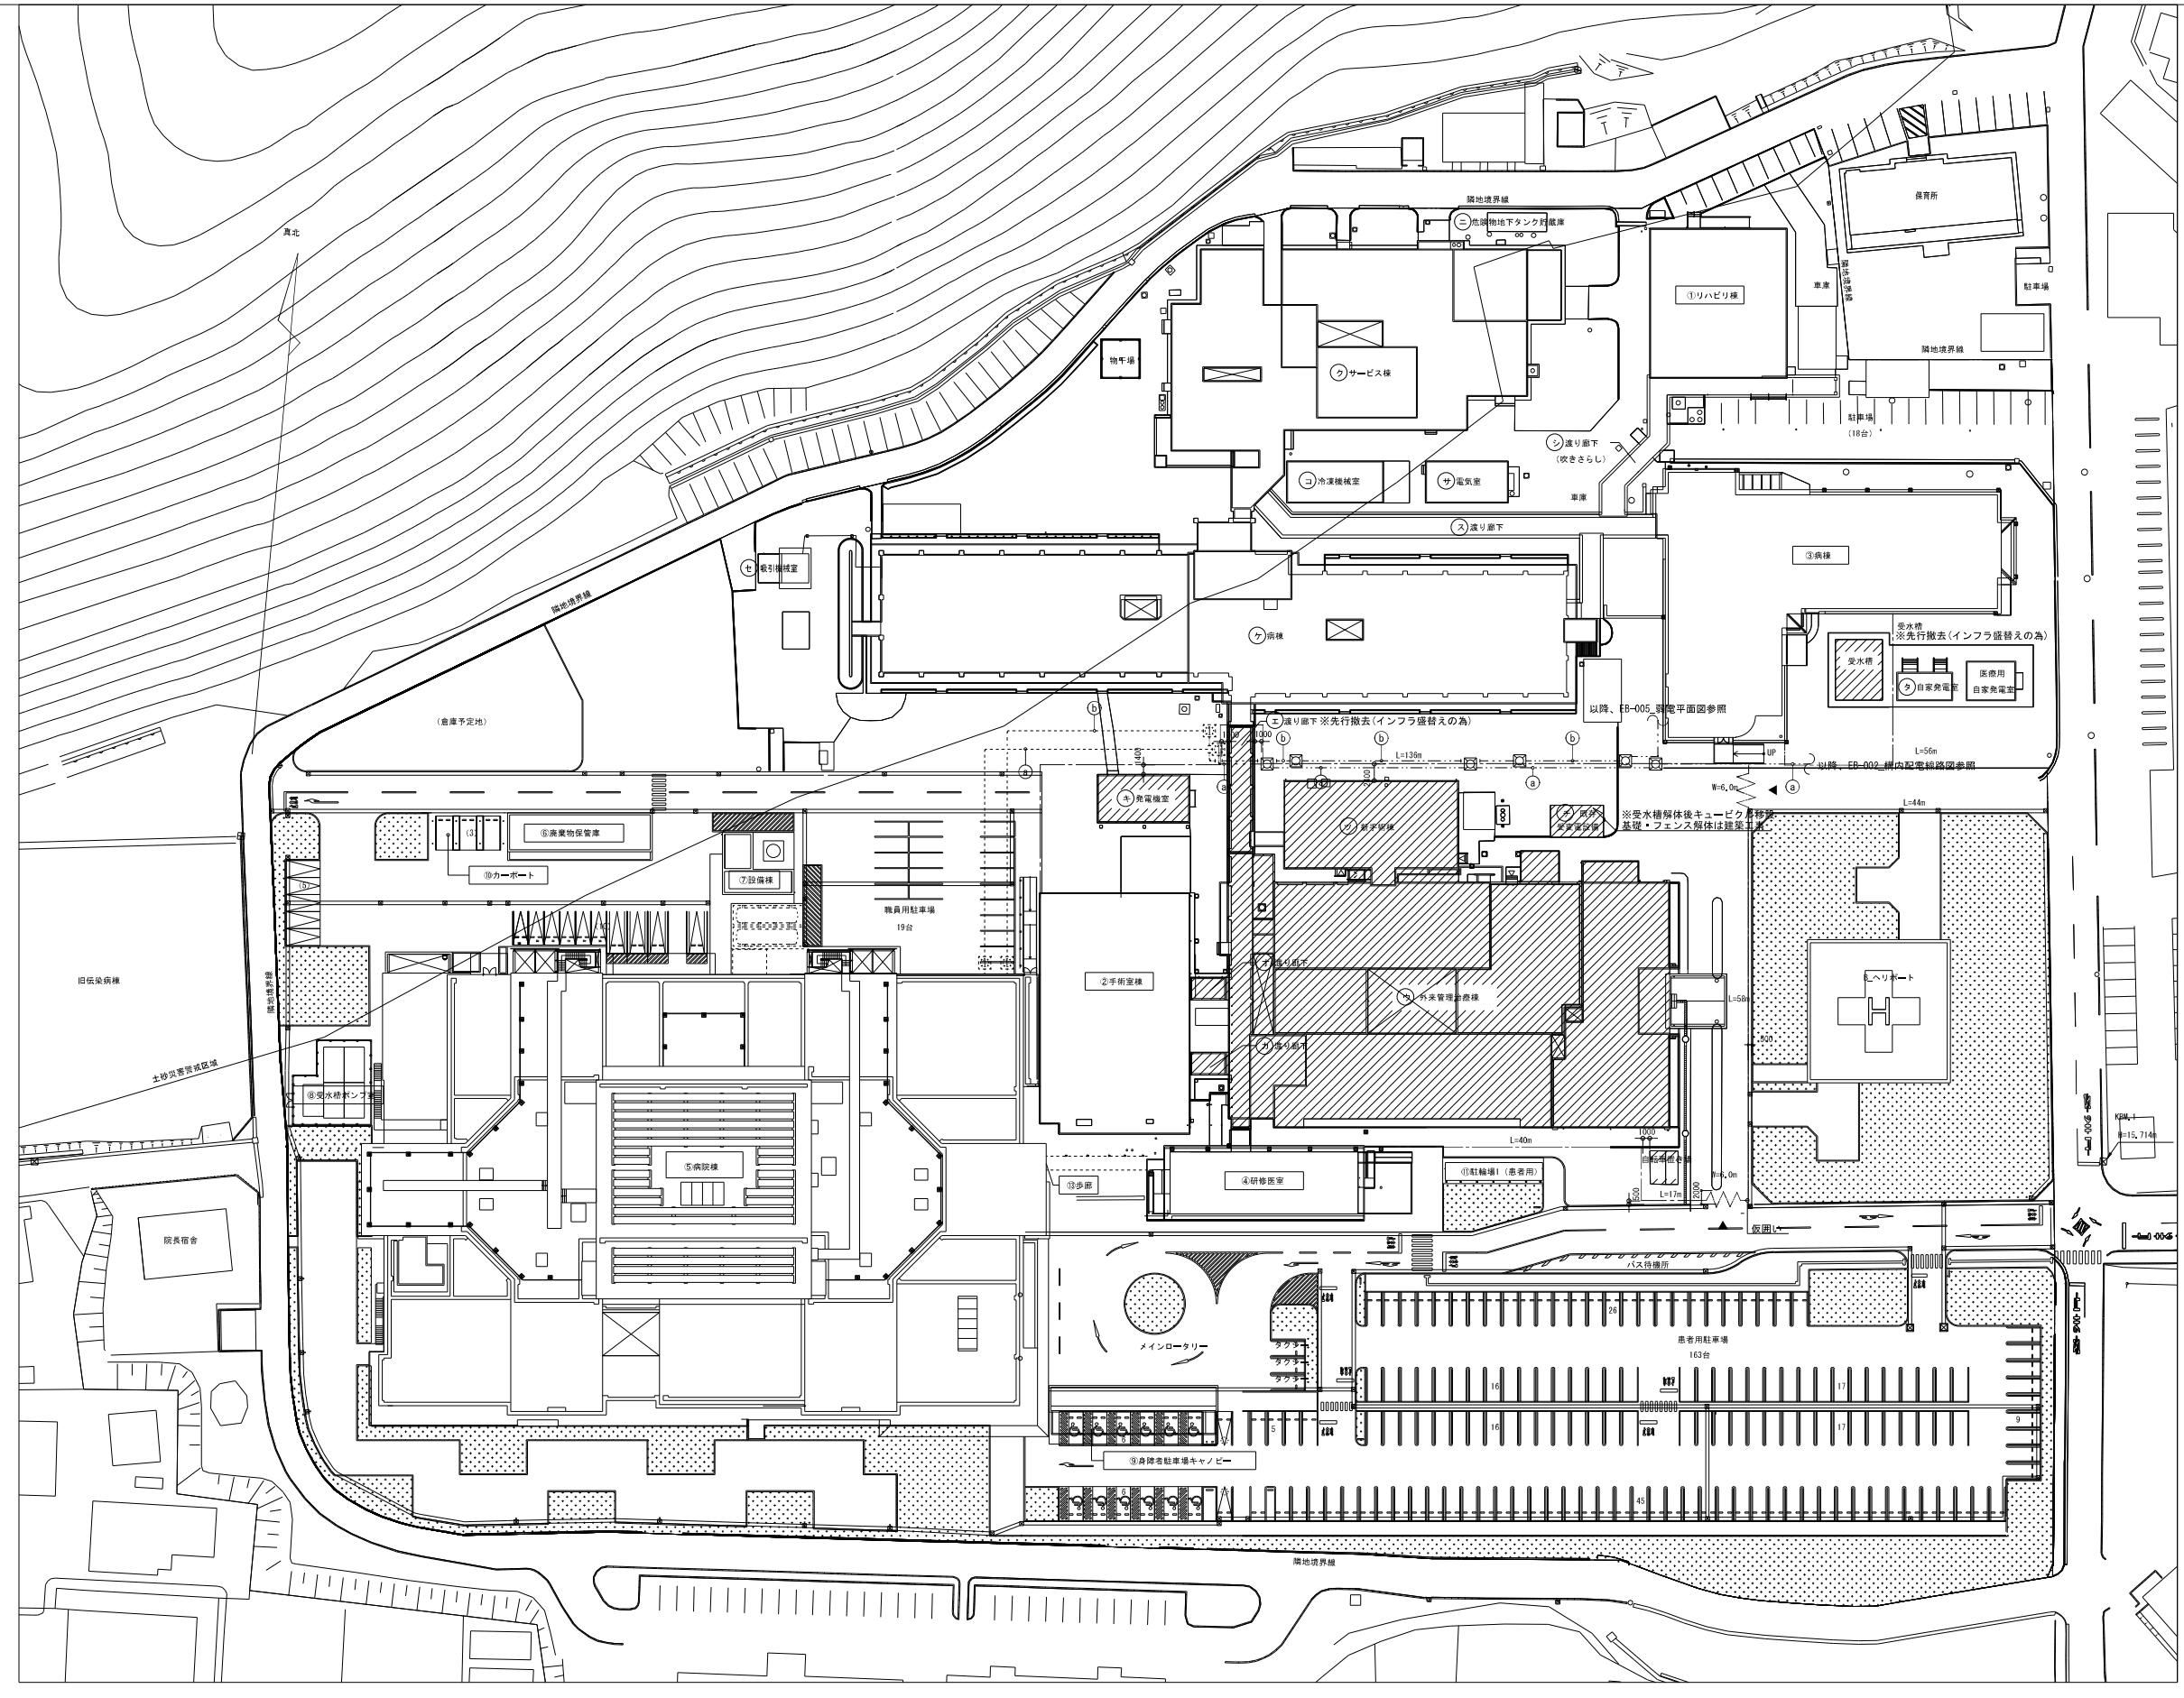

計画	・
・	・
・	・
・	・
・	・


**KUME**  
**SEKKEI** 株式会社 久米設計

日付 2023.01.20  
P.A 井上裕樹 塚田町野陽一郎  
担当 深井憲治、下田健也  
山内浩紀

一級建築士登録番号 第266585号 高橋 創  
設備関係規定に適合することを確認した者:  
設備設計一級建築士 建築士証交付番号 第2294号 深井憲治

件名 R6 霧島市立医師会医療センター  
外来管理治療棟ほか解体工事  
图面名 盛替配線・配管平面図  
規格番号 EC-002

設計番号 0190403  
倍尺 A1判 1:500  
A3判 1:1000  
図面番号

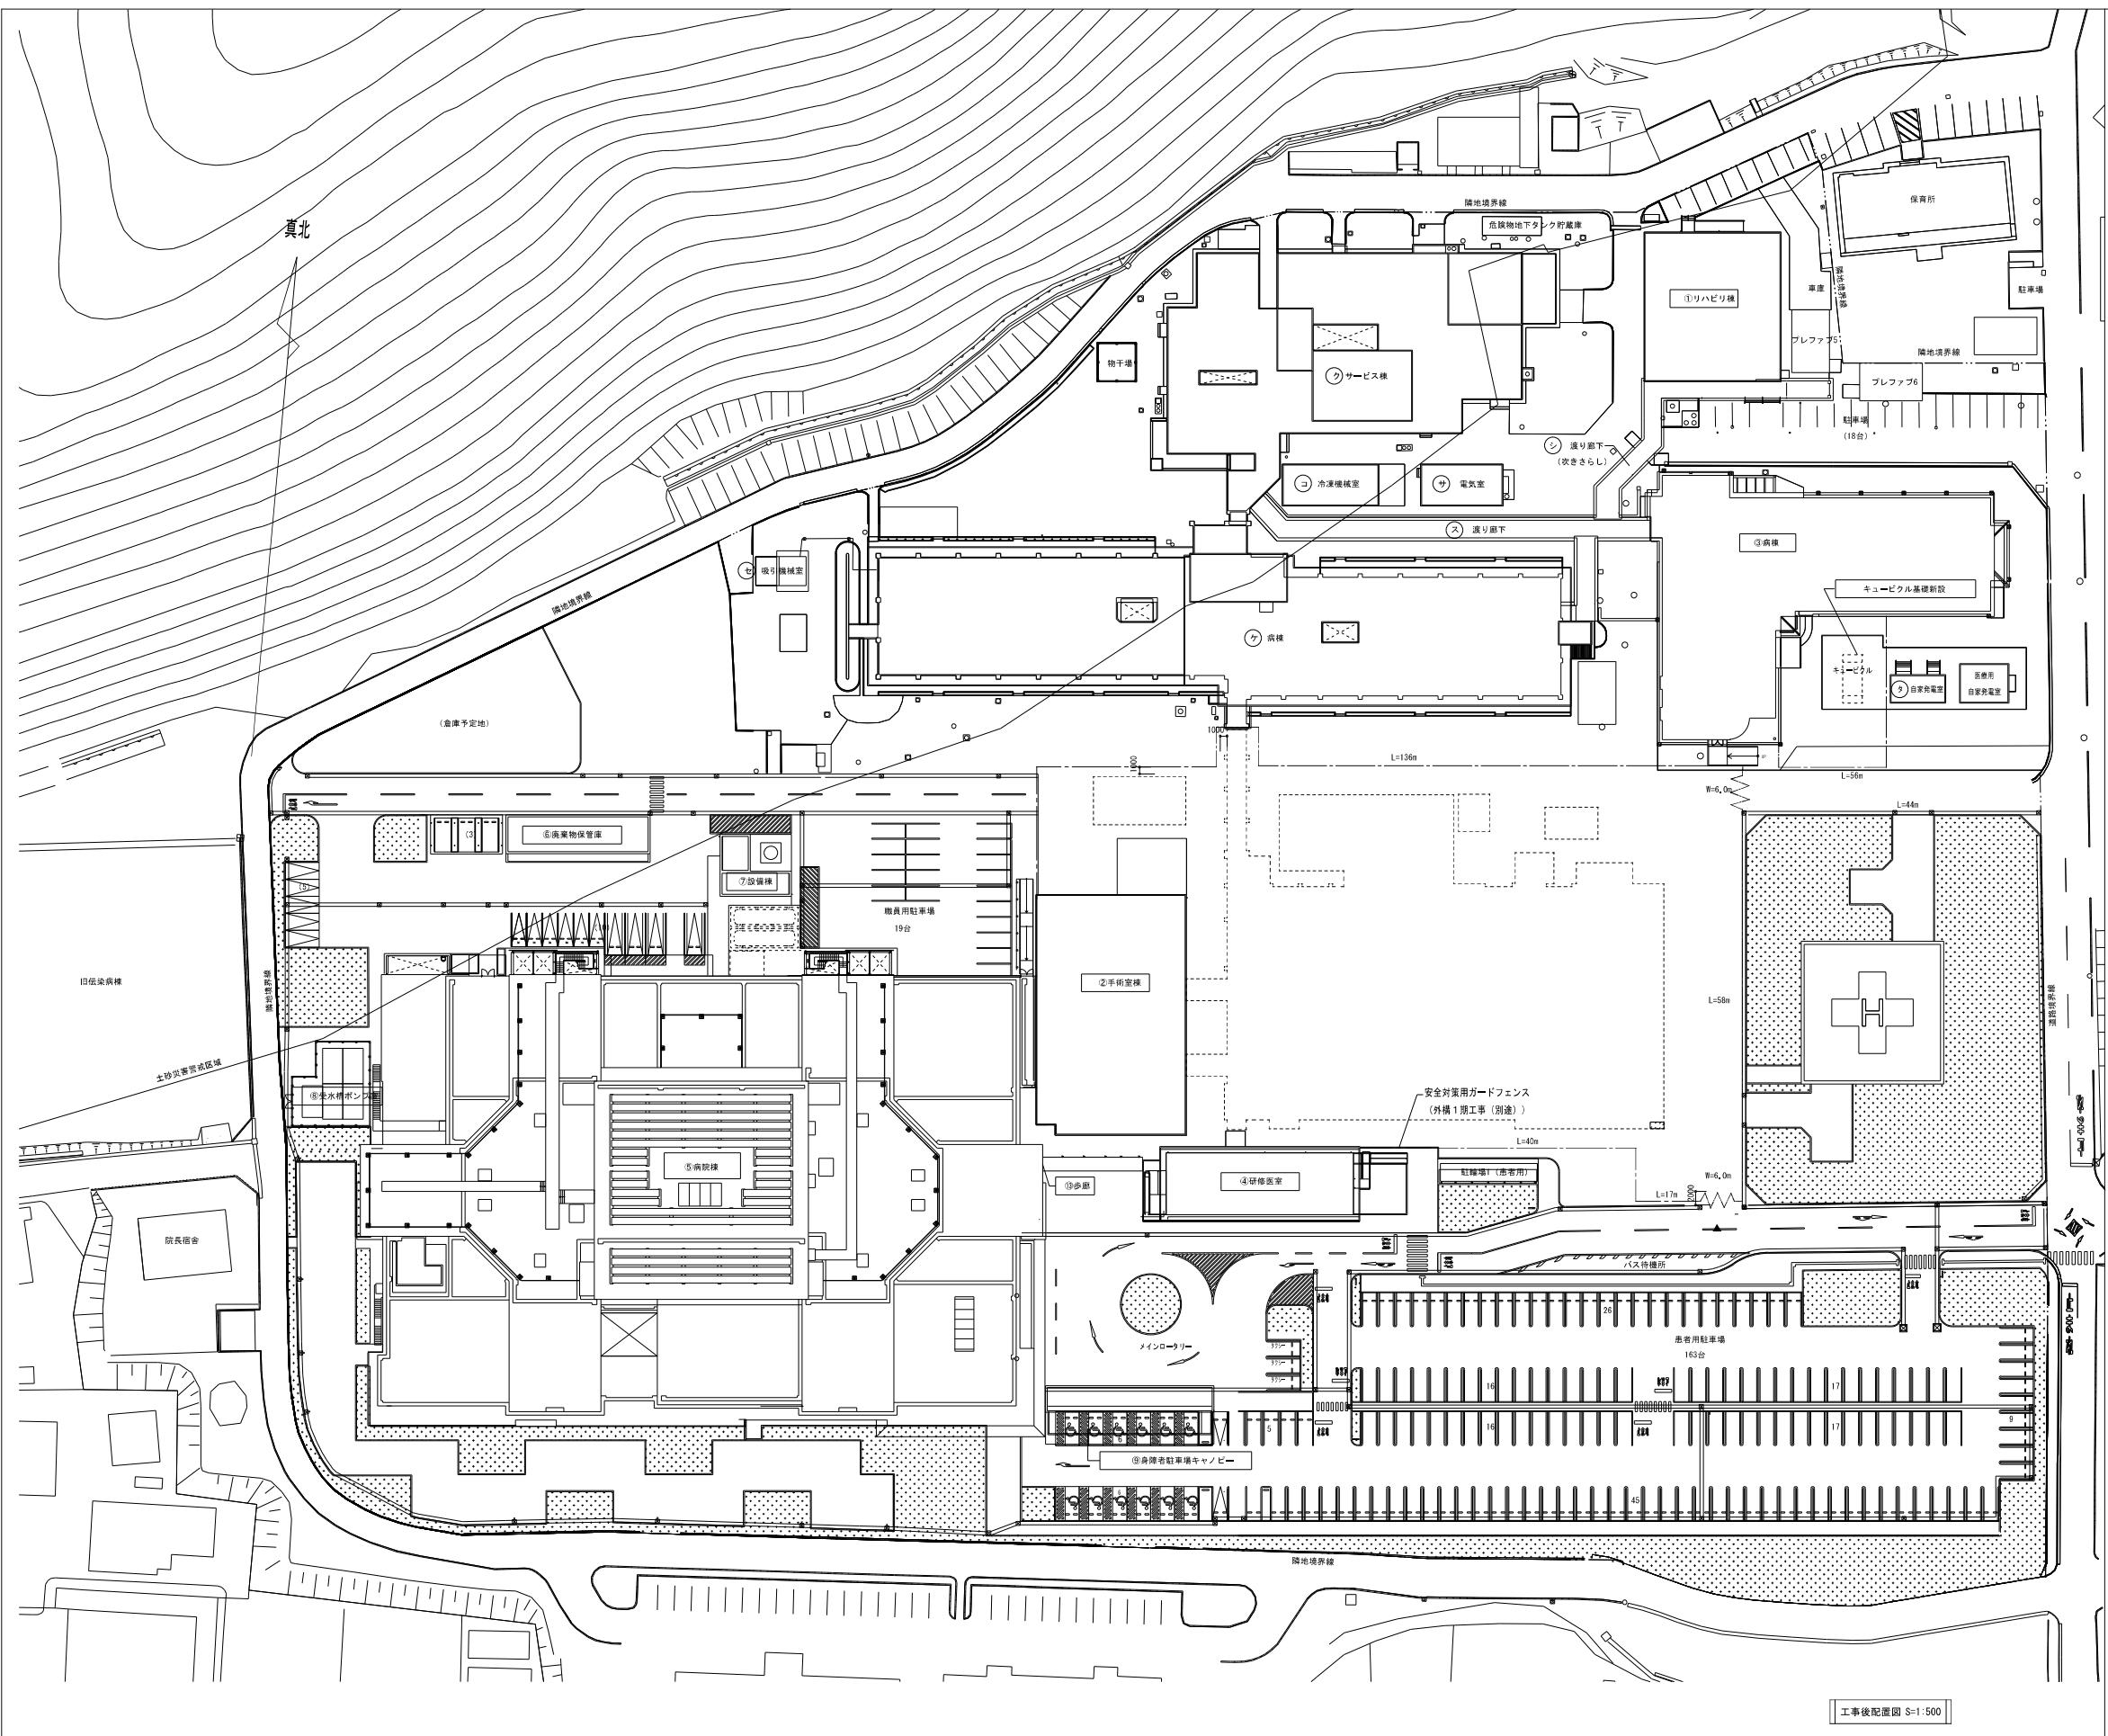

申請建物				
記号	建物名	建築面積(m <sup>2</sup> )	延べ面積(m <sup>2</sup> )	構造 階数
②	手術室棟	756.25	1,466.98	RC造 2階建
⑤	病院棟	6,534.01	2,3264.05	S造 6階建
⑥	薬物保管庫	115.50	115.50	RC造 1階建
⑦	設備棟	59.00	59.00	RC造 1階建
⑧	受水槽ポンプ室	18.09	18.09	S造 1階建
⑨	身障者駐車場キャノピー	150.48	0.00	S造 1階建
⑩				
⑪				
⑫				
⑬	歩廊	18.88	0.00	S造 1階建


既存建物				
記号	建物名	建築面積(m <sup>2</sup> )	延べ面積(m <sup>2</sup> )	構造 階数
①	リハビリ棟	437.23	437.23	S造 1階建
③	病棟	1,167.69	1,167.69	S造 1階建
④	研修医室	276.30	523.80	S造 2階建
	計	1,881.22	2,128.72	

撤去予定建物				
記号	建物名	建築面積(m <sup>2</sup> )	延べ面積(m <sup>2</sup> )	構造 階数 竣工年
ク	サービス棟	1,429.47	1,408.65	RC造 1階建 S57
ケ	病棟	1,934.00	4,655.00	RC造 3階建 S57
コ	冷凍機械室	84.00	84.00	RC造 3階建 S59
サ	電気室	72.00	72.00	RC造 1階建 H24
シ	渡り廊下(吹きさらし)	107.19	0.00	S造 1階建
ス	渡り廊下	186.85	186.85	S造 1階建 H16
セ	吸引機械室	14.00	14.00	CB造 1階建 S57
タ	自家発電室	32.00	32.00	RC造 1階建 S53
	計	3,859.51	6,452.50	









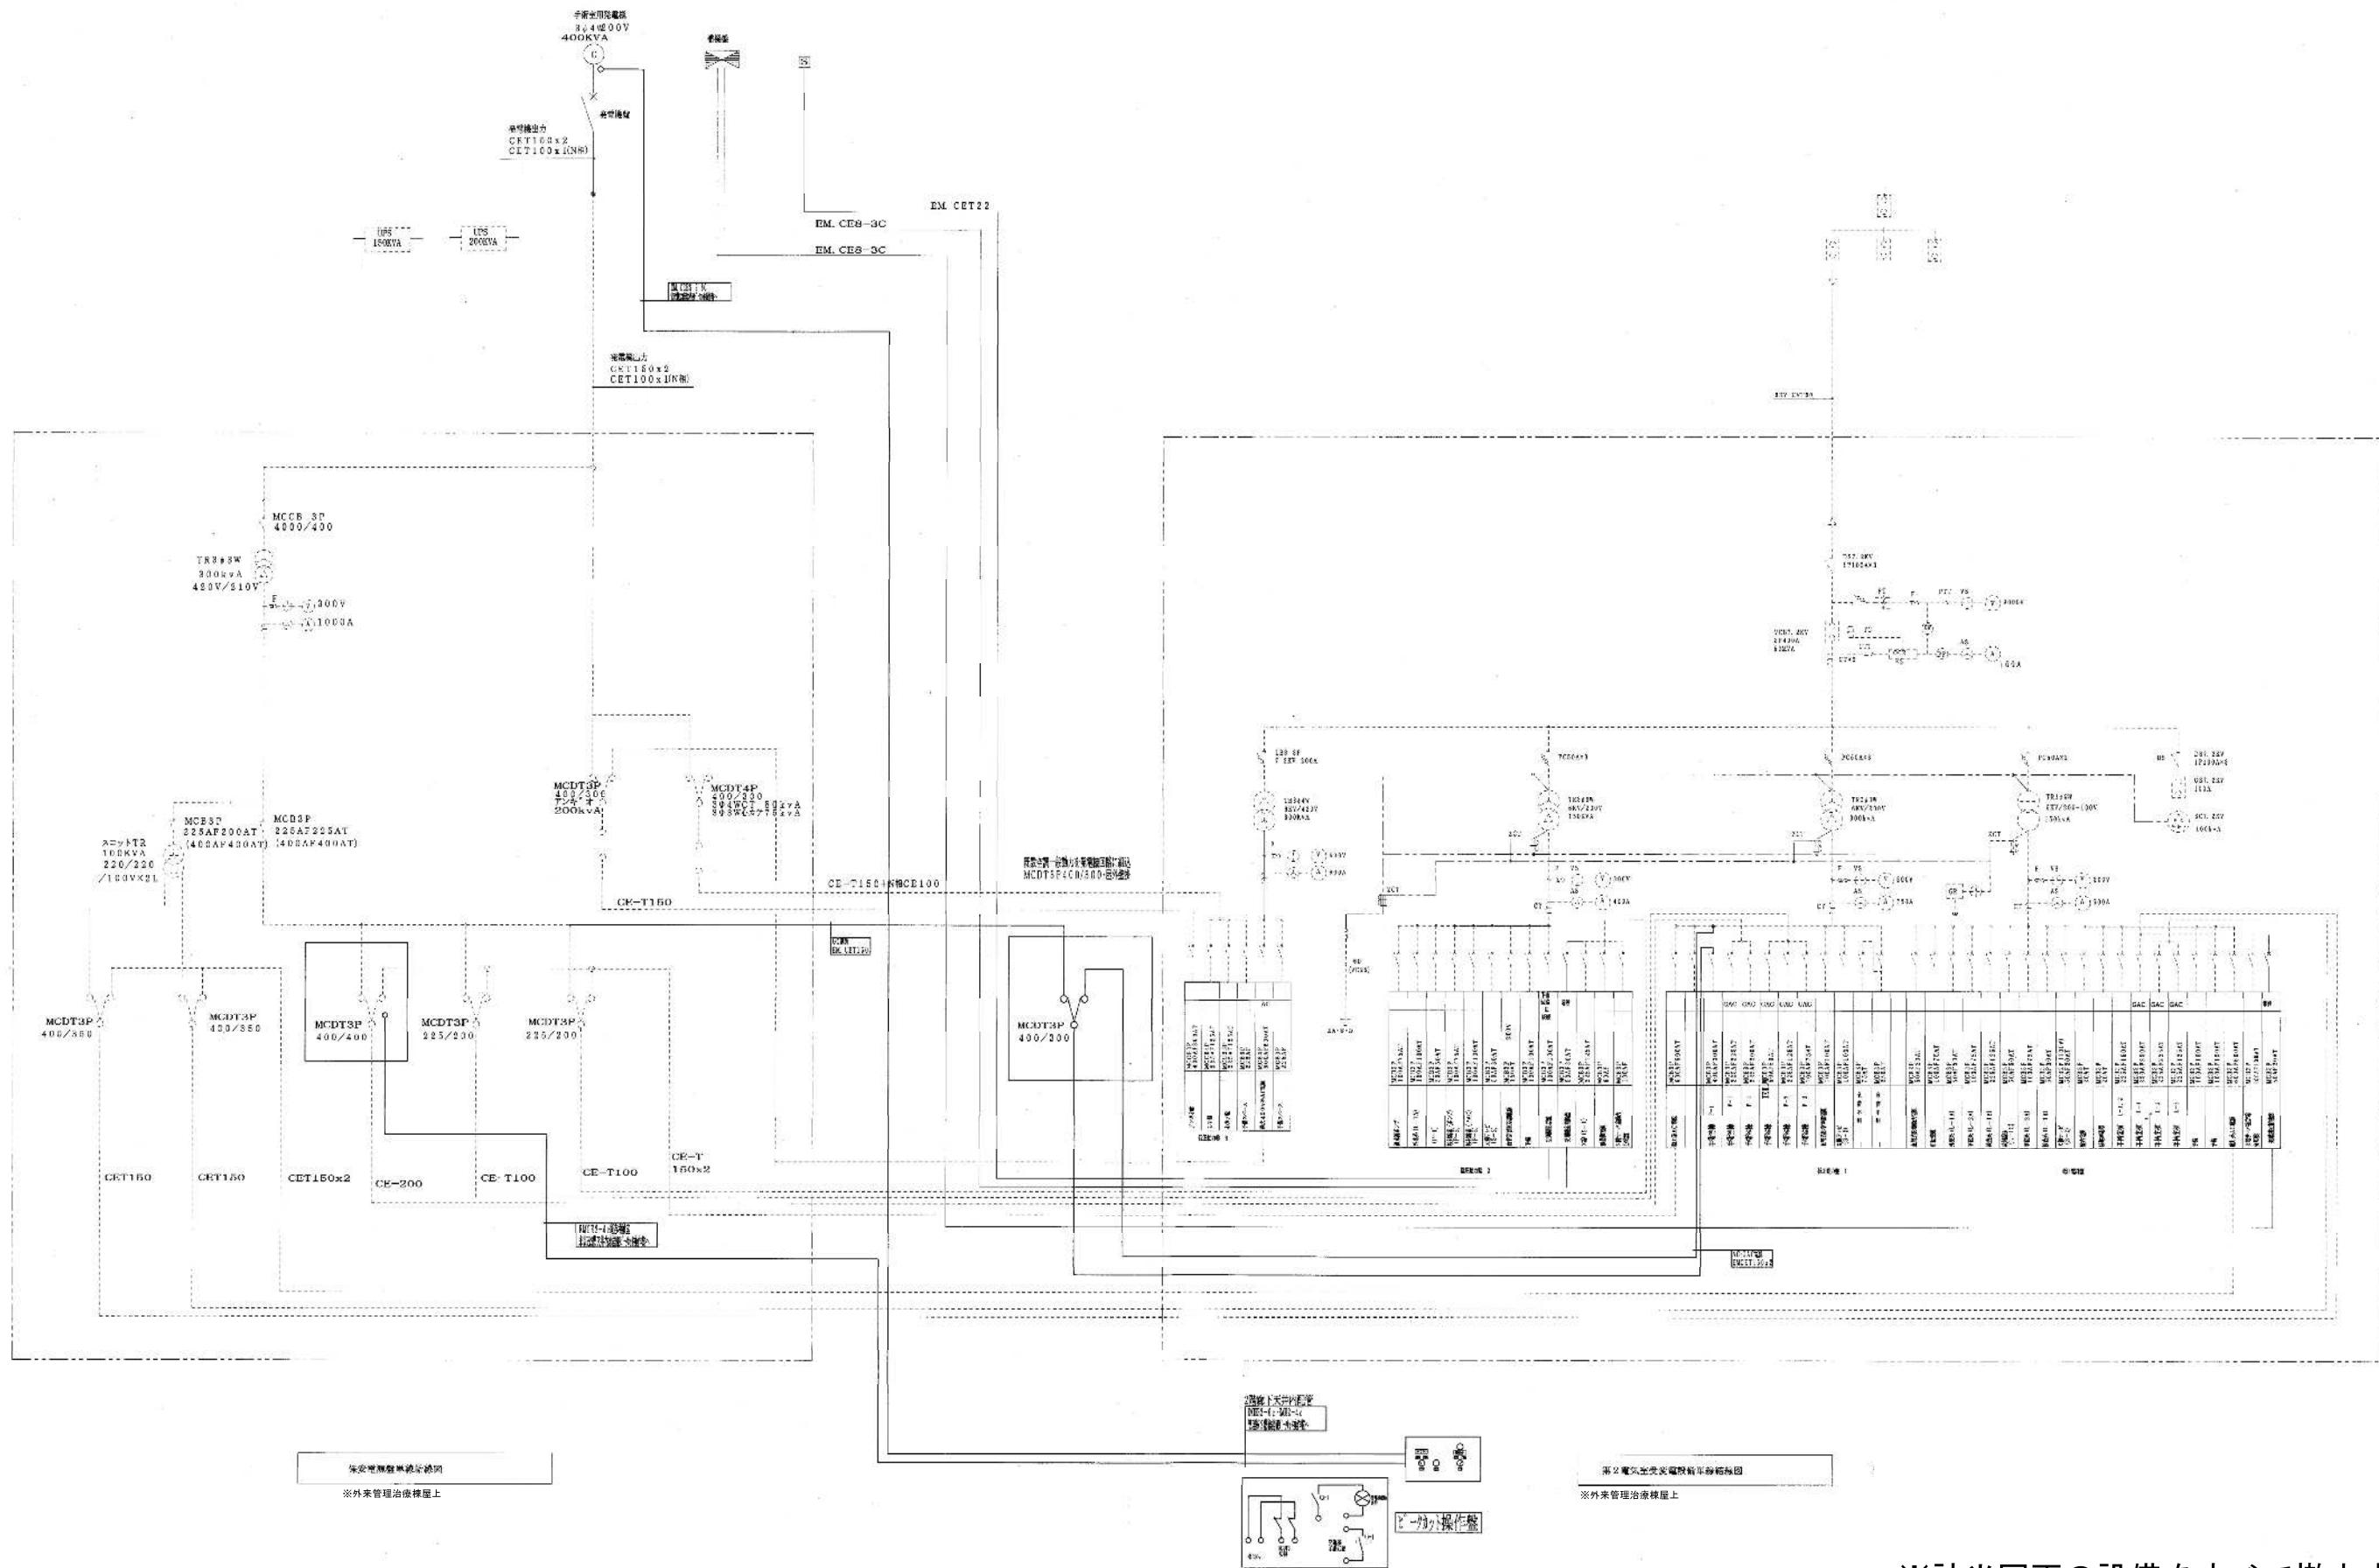

\*該当図面の設備をすべて撤去する事。

平成25年-竣工


日付	2023.01.20	一級建築士 登録番号 第266585号 高橋 剛	件名	RG霧島市立医師会医療センター 外来管理治療棟ほか解体工事	設計番号	0194043	
PA	井上裕里 横田 野陽一郎						
担当	深井憲治、下田健也 山内浩紀	設備関係規定に適合することを確認した者： 設備設計一級建築士 建築士証交付番号 第2294号 深井憲治		図面名	第2電気室受変電設備単線結線図 保安電源盤単線結線図(撤去)	縮尺	NO SCALE

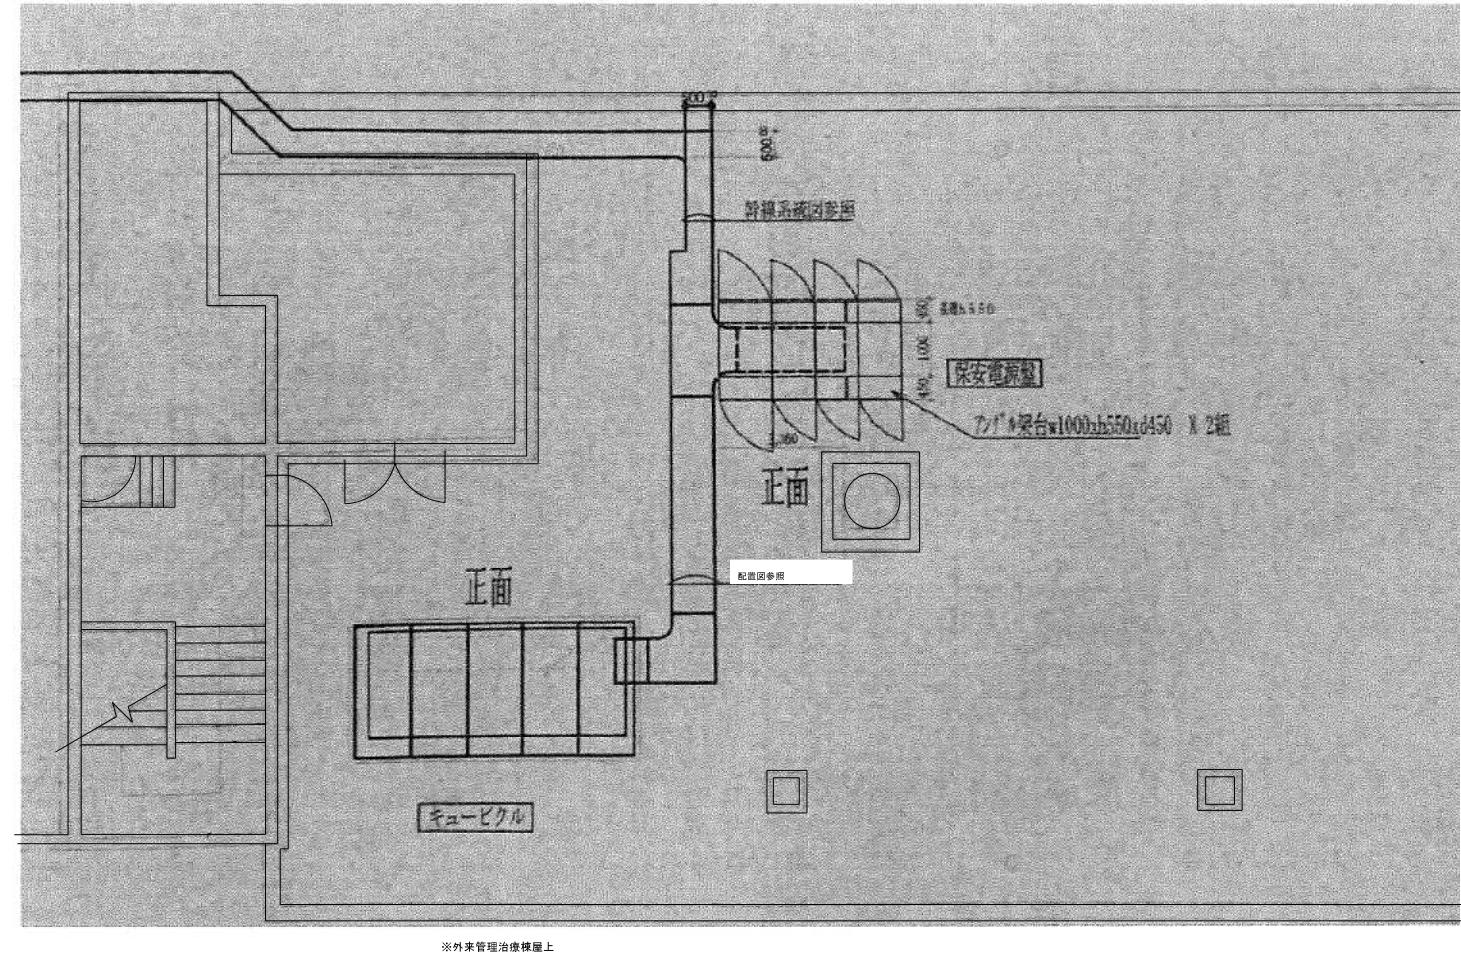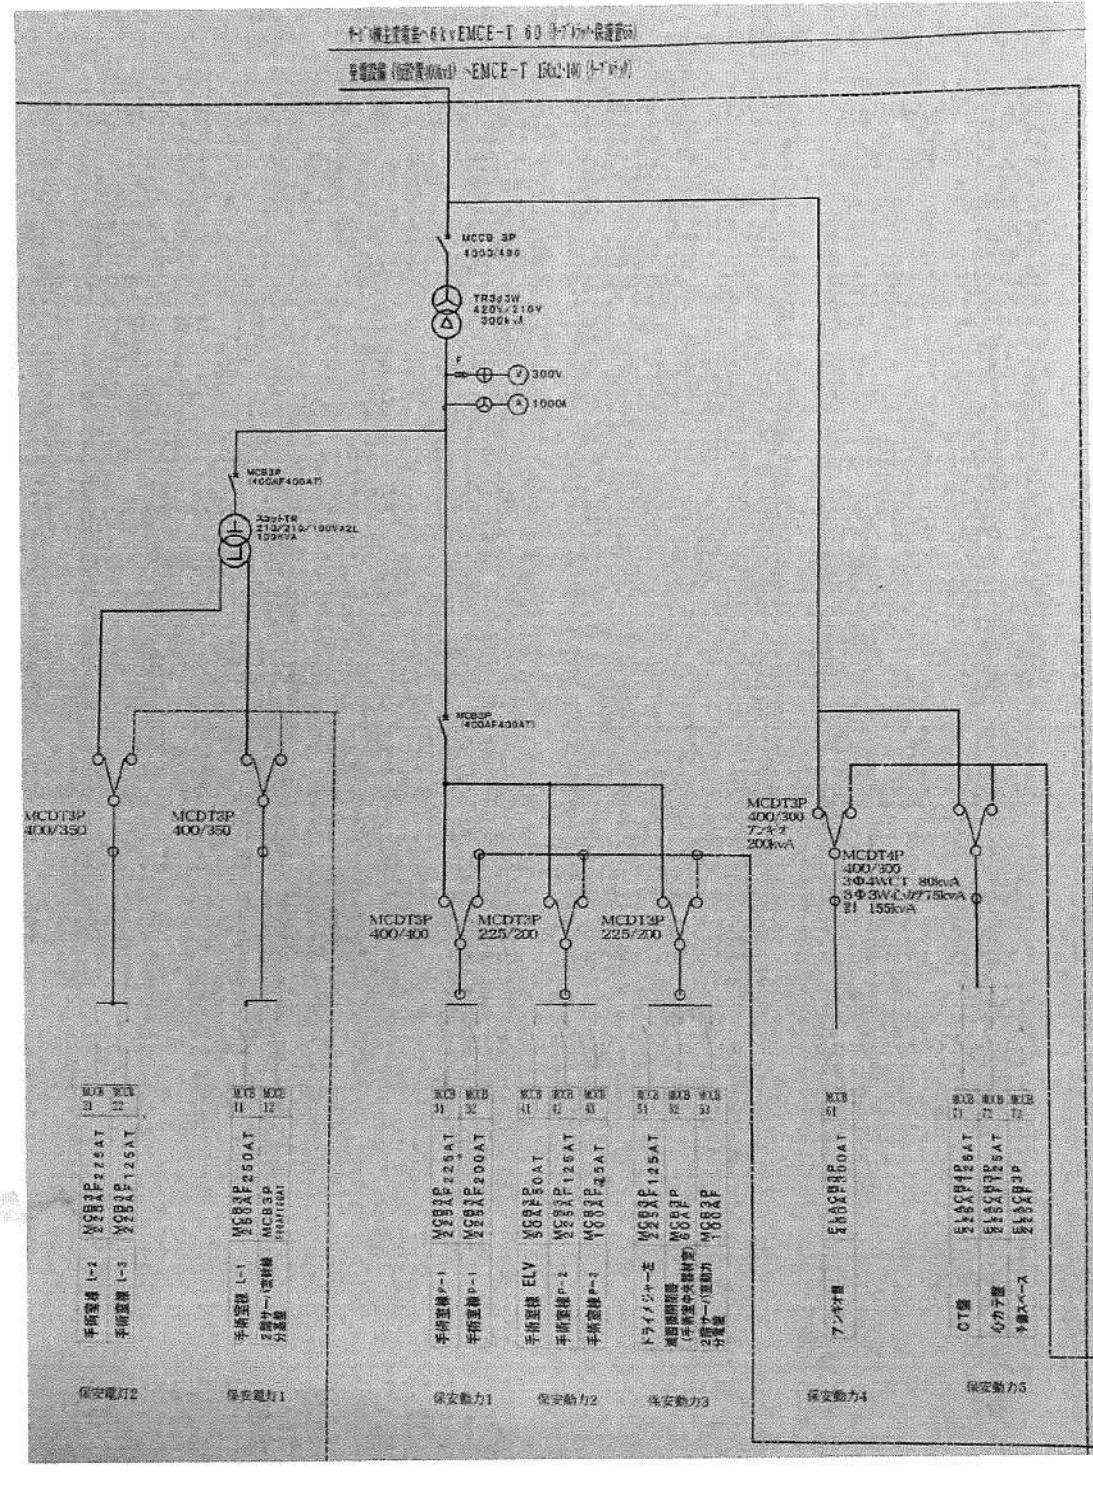


※該当図面の設備をすべて撤去する事。

平成22年-竣工




主任	・	日付	2023.01.20	一級建築士 登録番号 第266585号 高橋 創	件名	R6霧島市立医師会医療センター 外来管理治療棟ほか解体工事	設計番号	019403	
P.A	井上裕里	担当	藤田 町野陽一郎	確認	設備関係規定に適合することを確認した者:	図面名	保安電源盤単線結線図(撤去)	規格番号	EC-008
深井憲治、下田健也		監修		山内浩紀	設備設計一級建築士 建築士証交付番号 第2294号 深井憲治	縮尺	NO SCALE	規格番号	EC-008

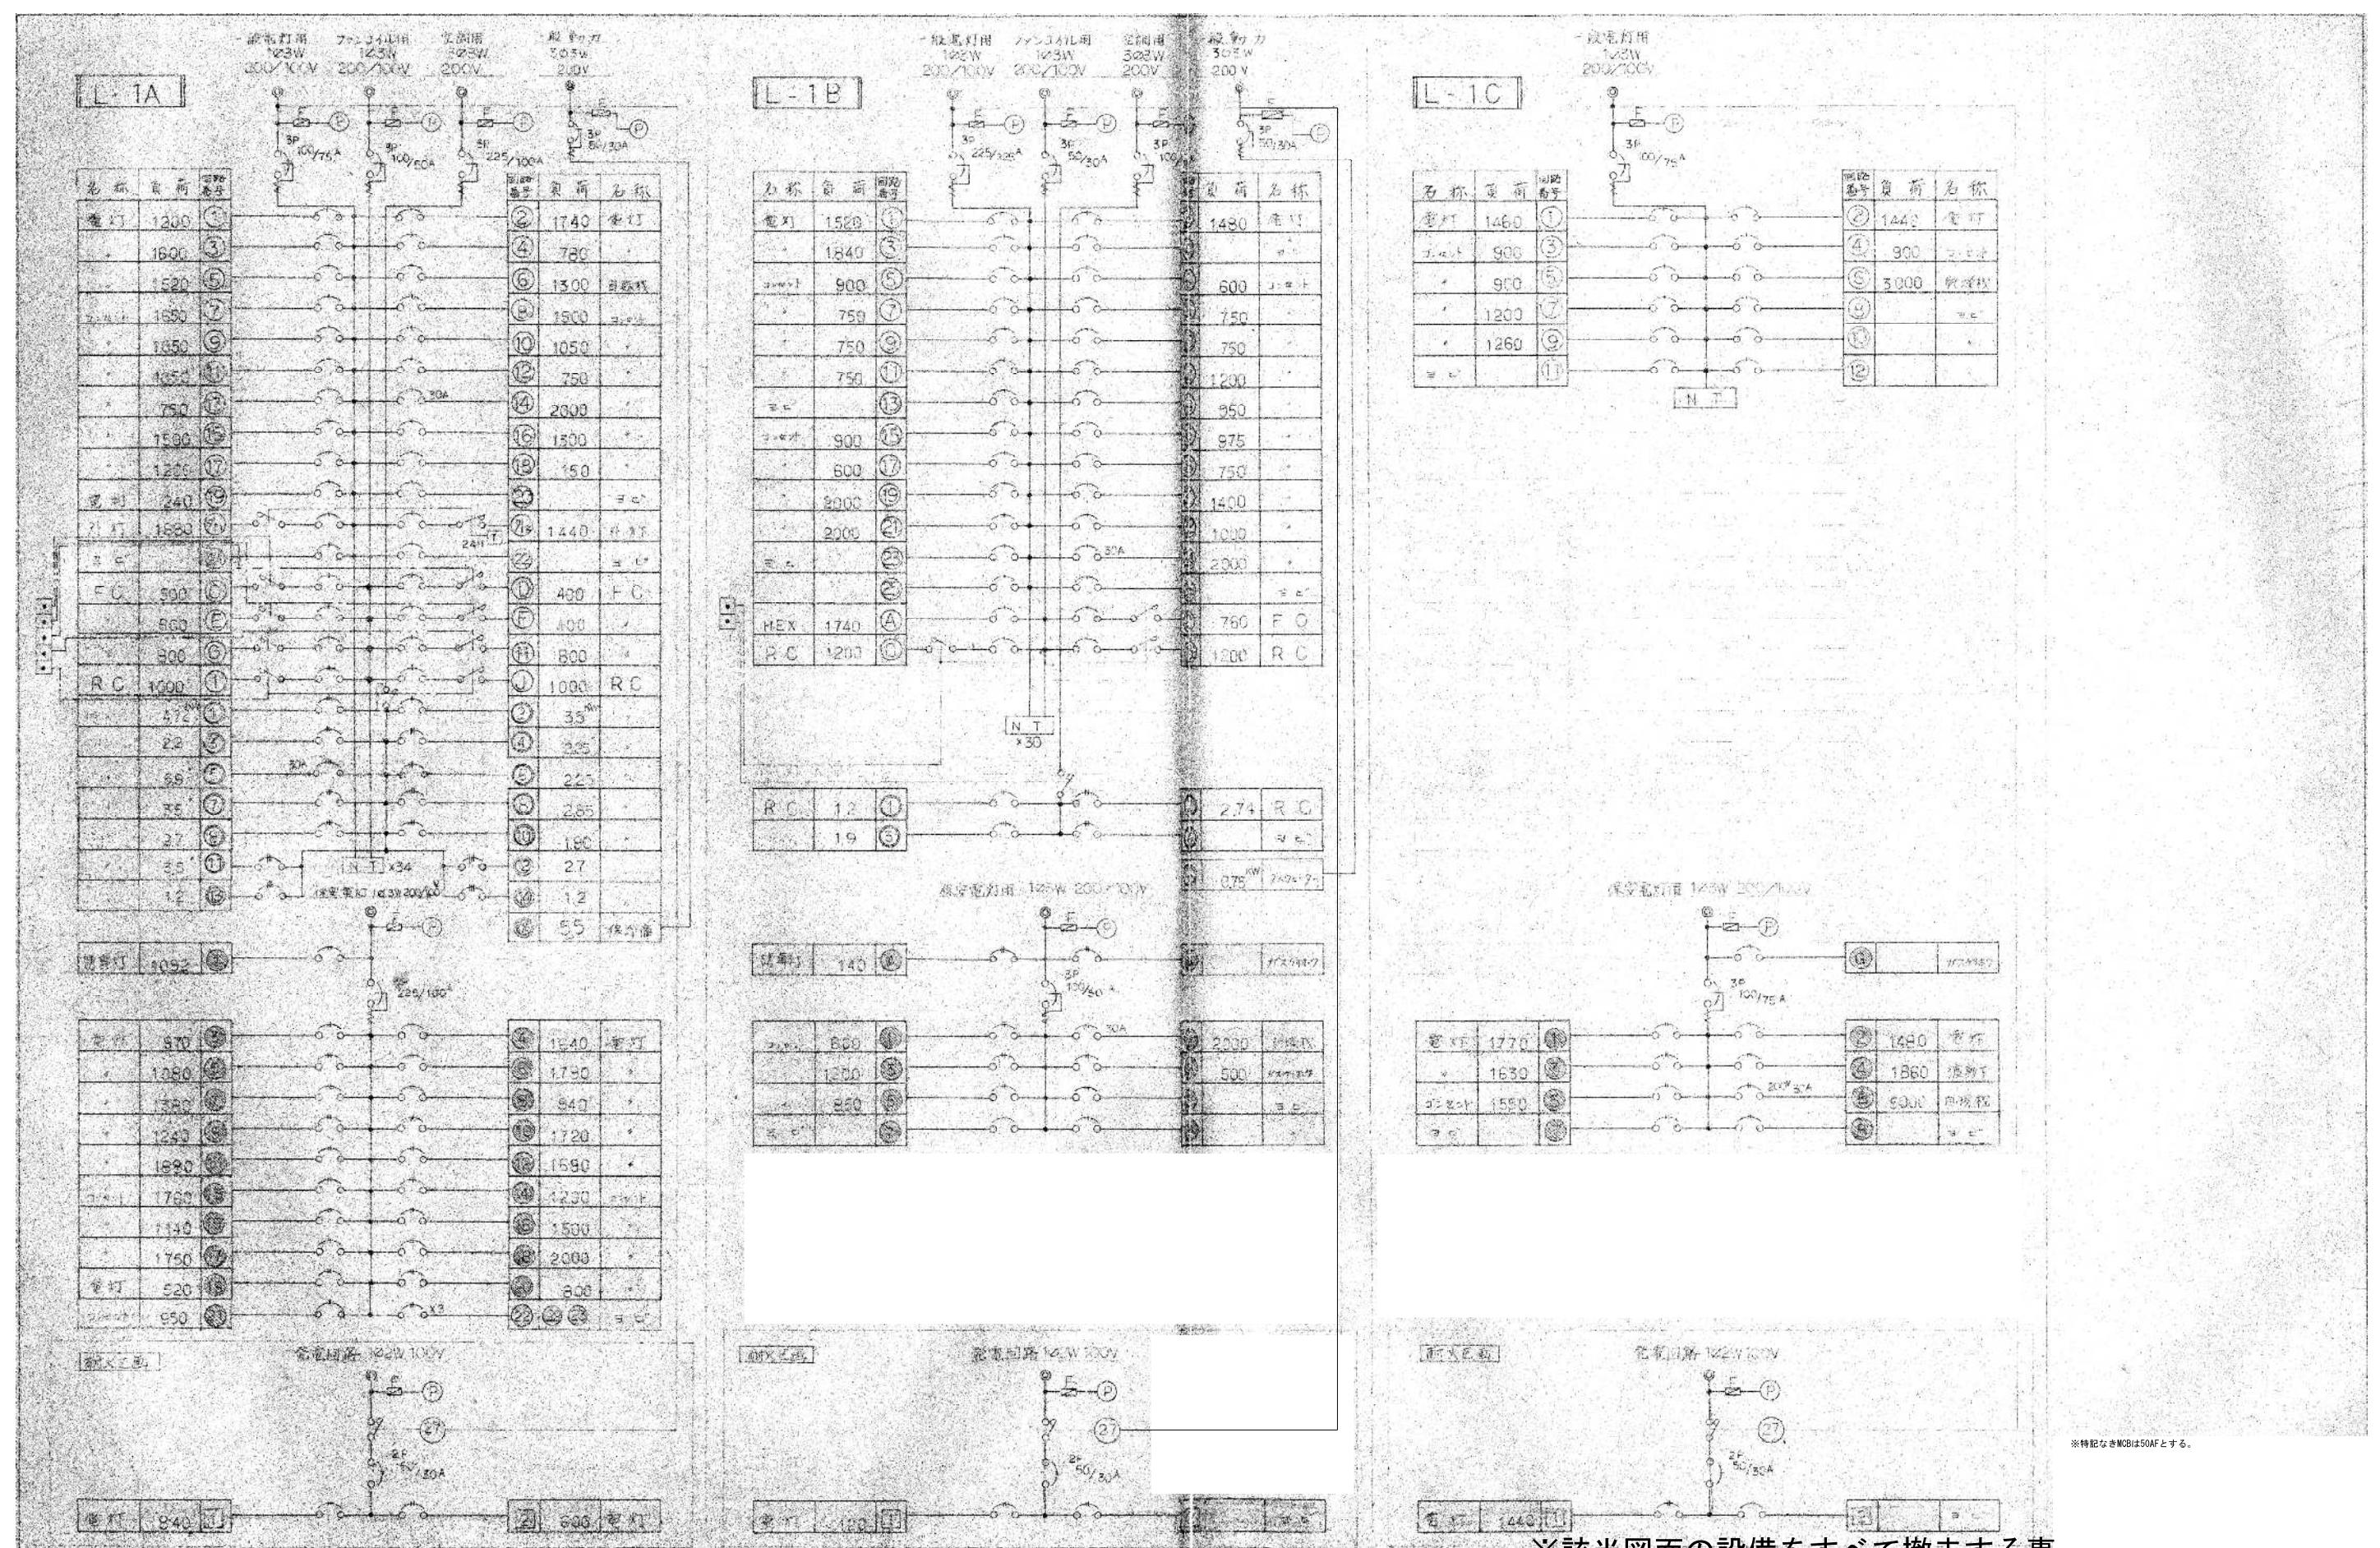

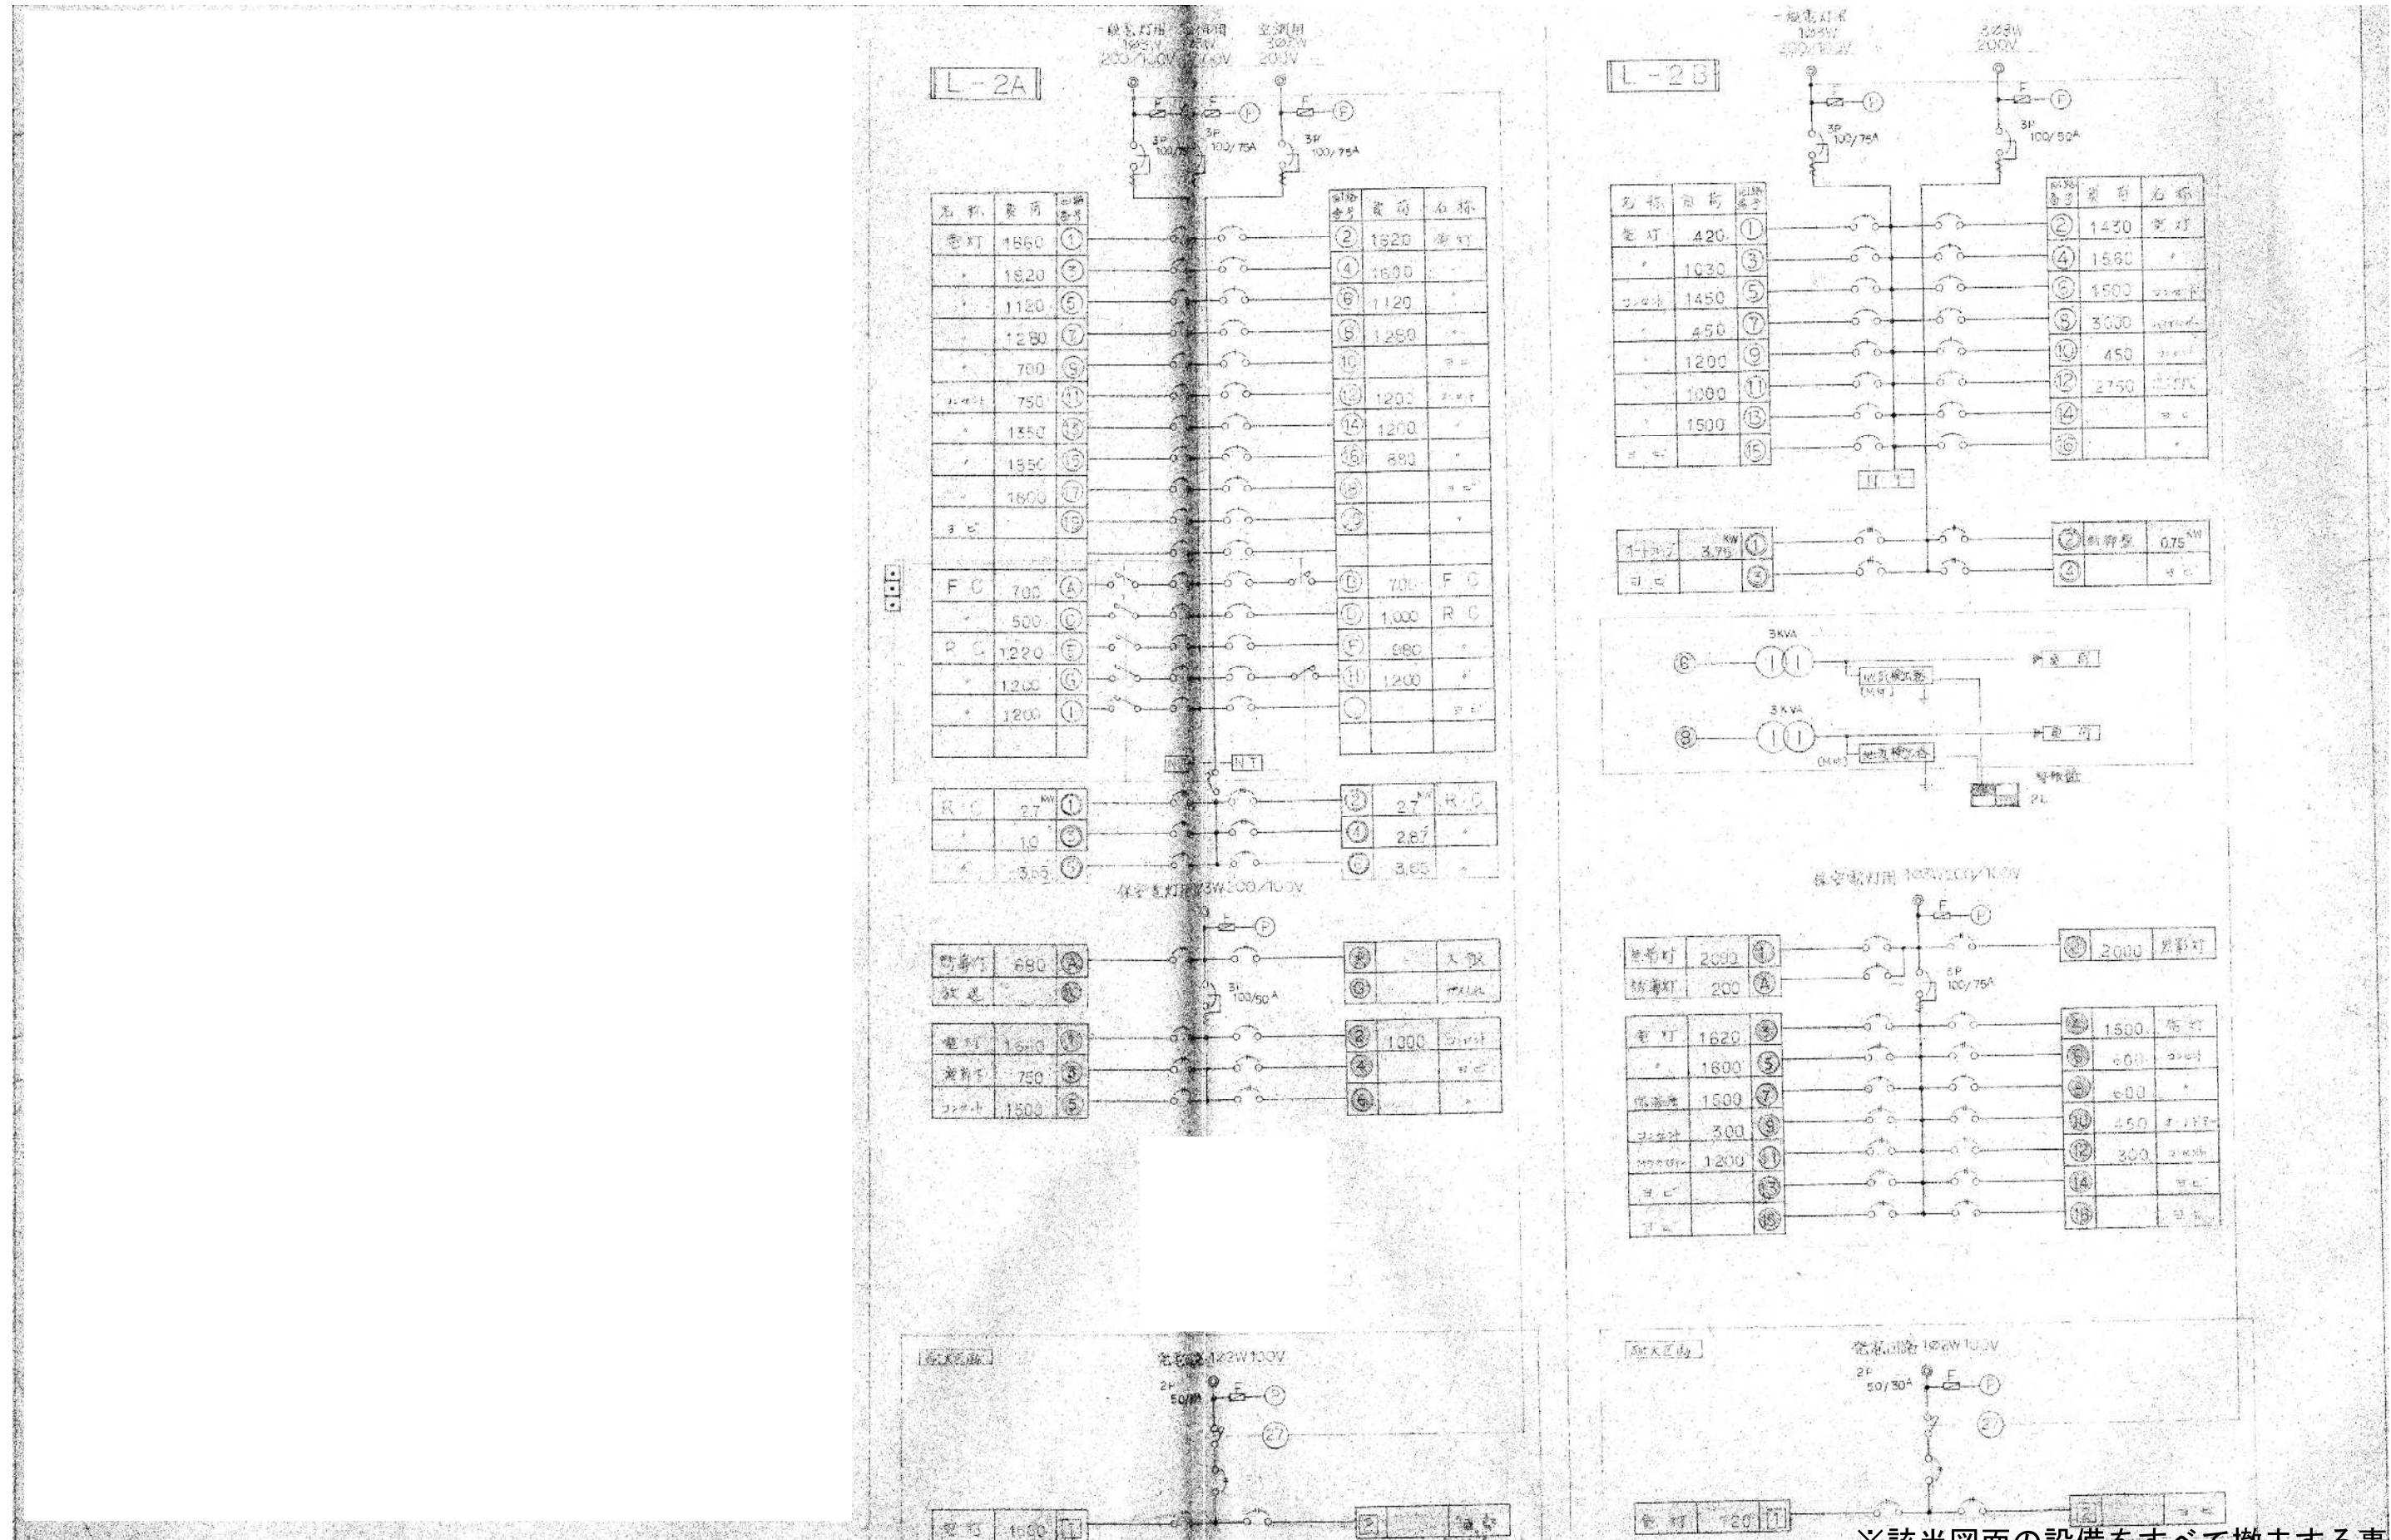


昭和57年-竣工

日付	2023.01.20	一級建築士 登録番号 第266585号 高橋 剛	件名 RG霧島市立医師会医療センター 外来管理治療棟ほか解体工事	設計番号 019403
PA	井上裕里 勝田 町野陽一郎			
担当	深井憲治、下田健也 山内浩紀	設備関係規定に適合することを確認した者: 設備設計一級建築士 建築士証交付番号 第2294号 深井憲治		図面名 電灯分電盤結線図②(撤去) 縮尺 NO SCALE 図面番号 EO-010

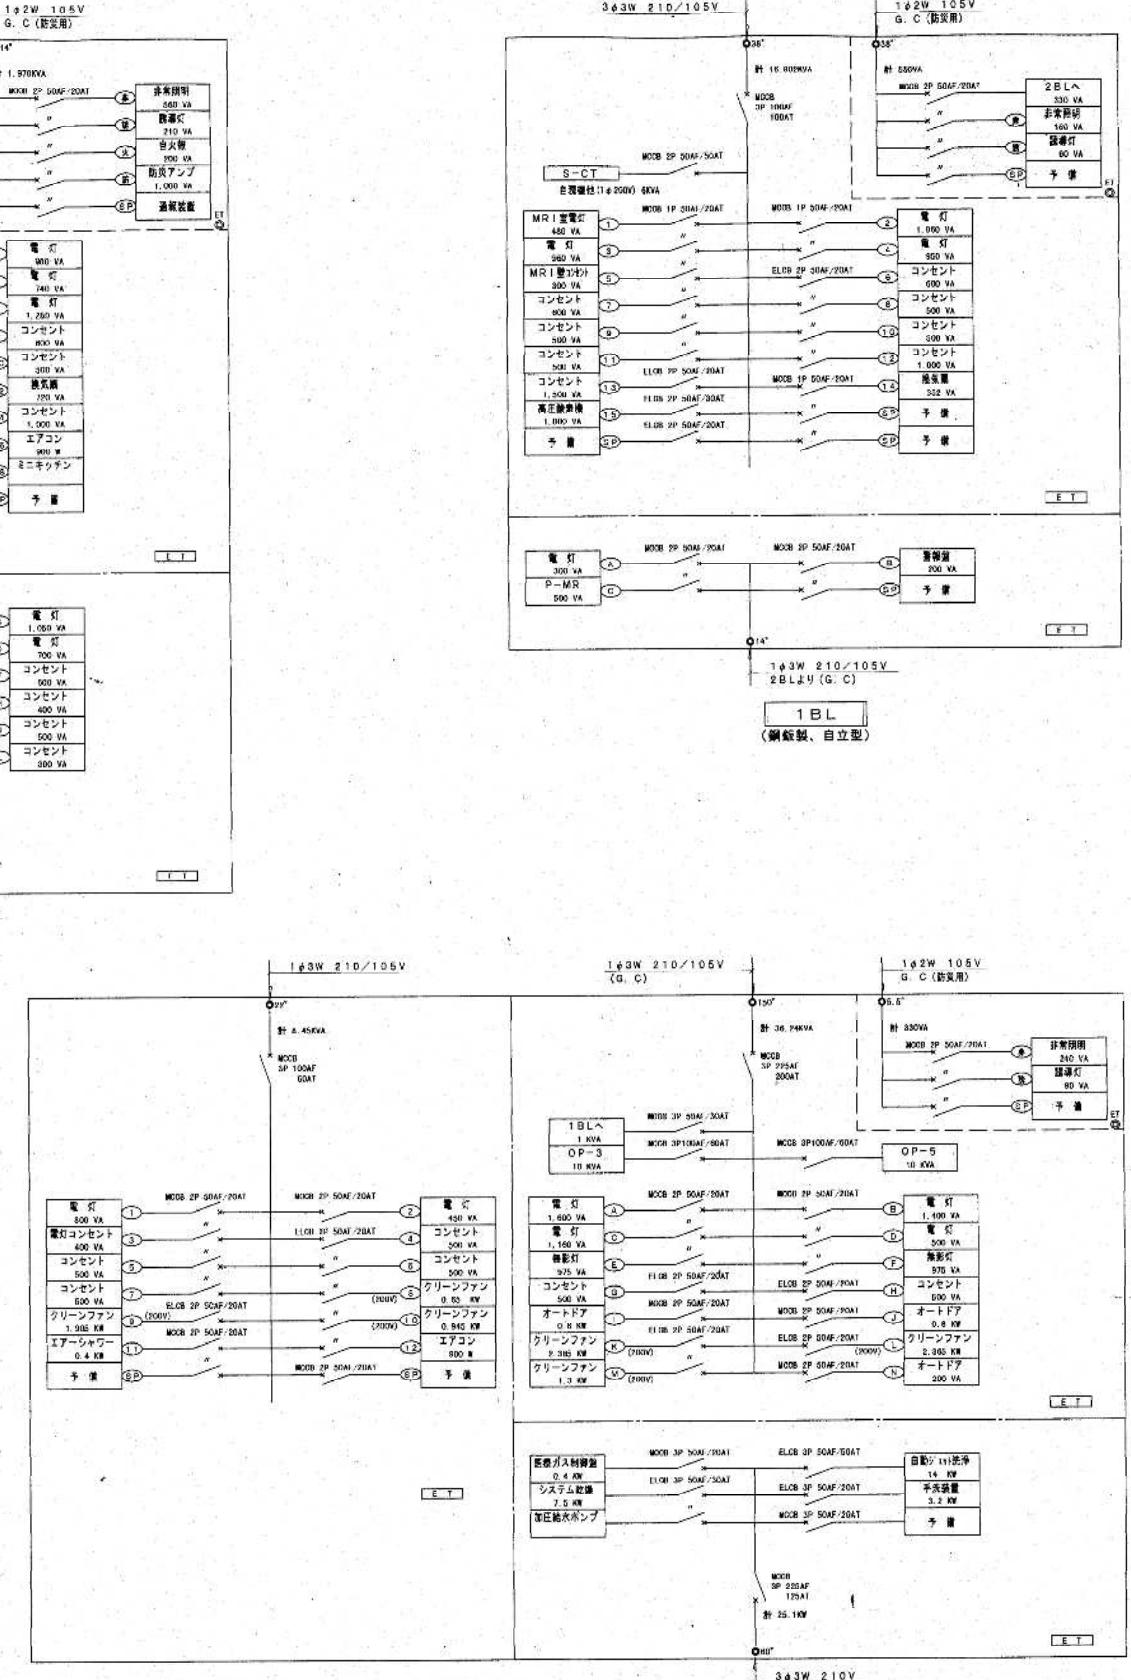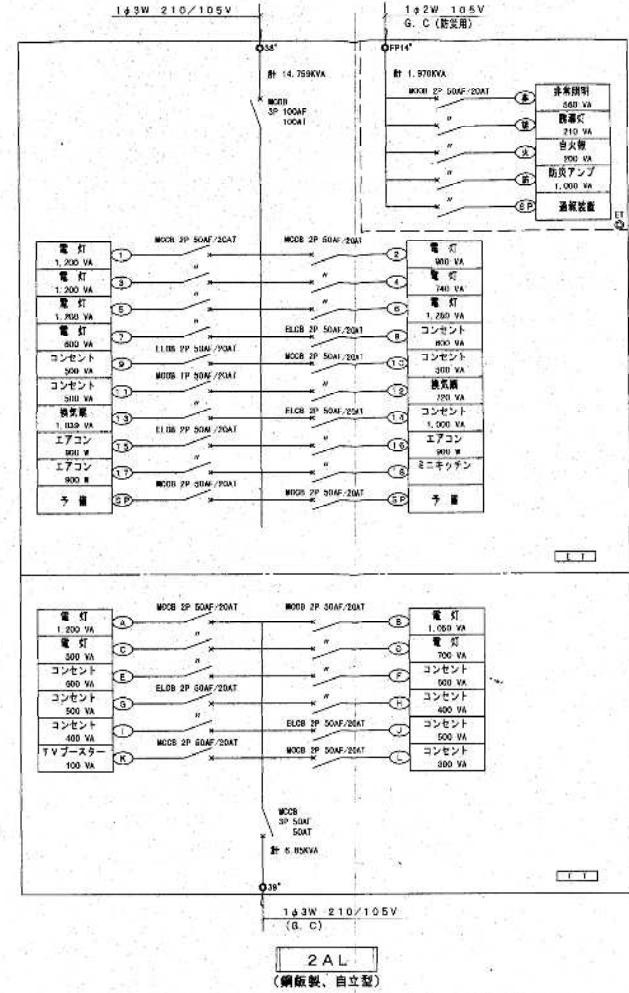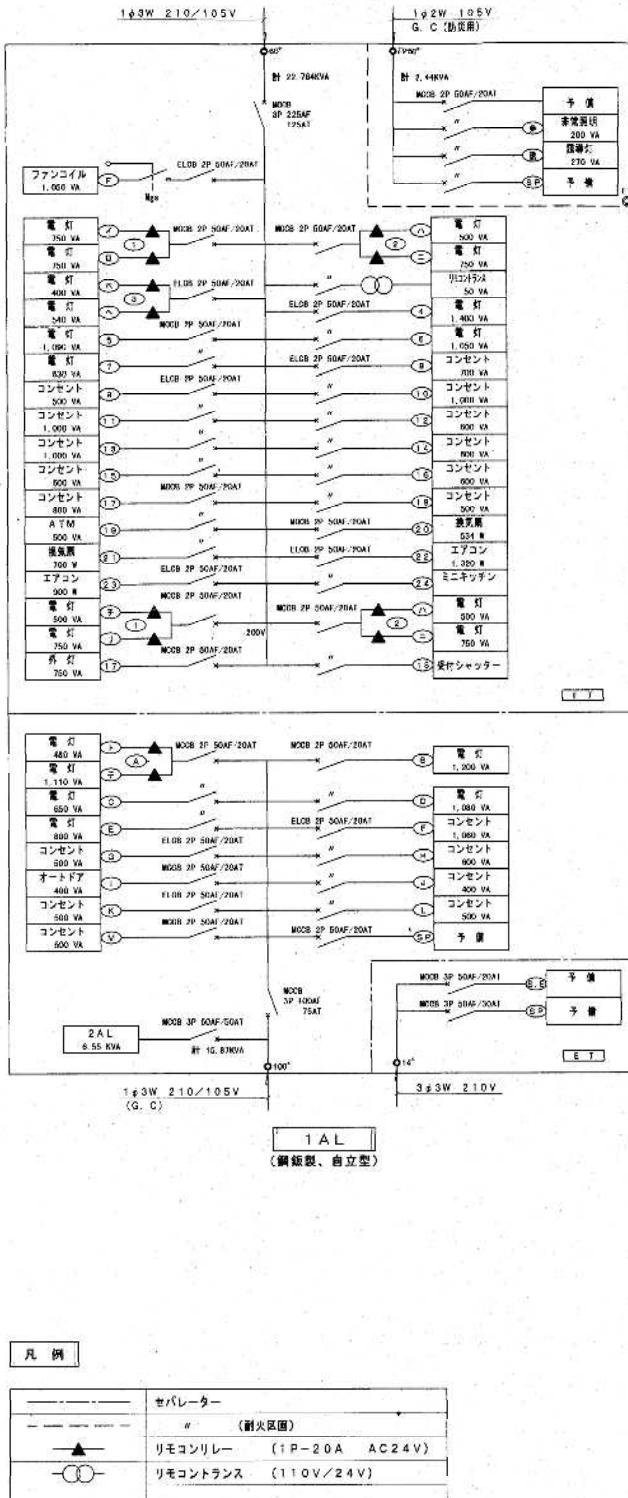


\*該当図面の設備をすべて撤去する事。

会社名 KUME SEKKI 株式会社 久米設計	日付 2023.01.20	一級建築士 登録番号 第266585号 高橋 創	件名 RG霧島市立医師会会館改修工事 外來管理治療棟ほか解体工事	設計番号 0190403
PA 井上裕樹 田野陽一郎 担当 深井憲治、下田健也 山内浩紀	PA 横田 町野陽一郎 担当 深井憲治、下田健也 山内浩紀	設備関係規定に適合することを確認した者： 設備設計一級建築士 建築士証交付番号 第2294号 深井憲治	図面名 電灯分電盤結線図③(撤去)	図面番号 NO SCALE EC-011

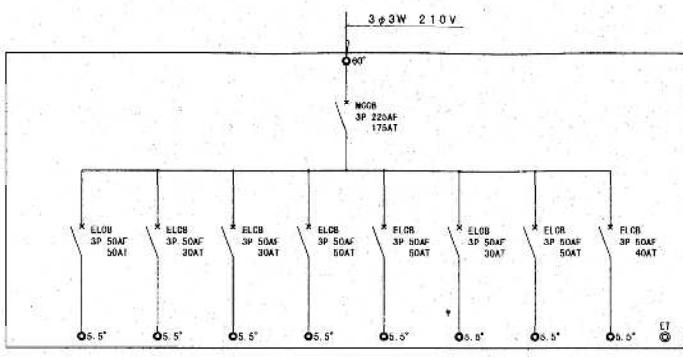


室名	診察室	待合ホール	院長室	2階事務室	2階事務室	診察室	診察室	予備
機器名	ACP-9	ACP-2	ACP-1	ACP-5	ACP-8	ACP-9		
COMP	3 KW	1.8 KW	1.6 KW	3.75 KW	3.75 KW	1.6 KW	3 KW	

S-1 計 29.36KW  
(SUS製、屋外、防水、自立型)

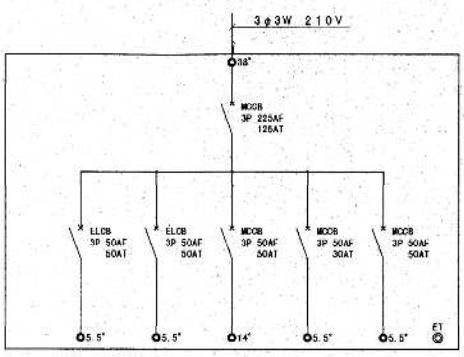


室名	医事事務室	待合ホール	S-2-1	T A L	予備
機器名	ACP-4	ACP-5	バッテリ	ACP-5	シャッター
COMP	3 KW	1.8 KW	= 2.2KW × 2		

S-2 計 19.02KW  
(SUS製、屋外、防水、壁掛型)

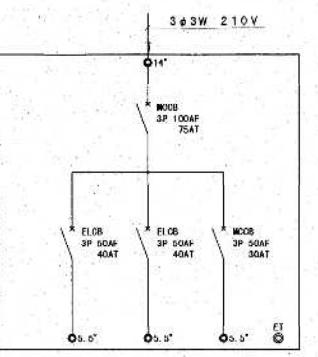


室名	検査室	講習室	予備
機器名	バッテリ	バッテリ	ACP-5
COMP	= 2.2KW	= 2.2KW	

S-2-1 計 8KW  
(SUS製、屋外、防水、壁掛型)

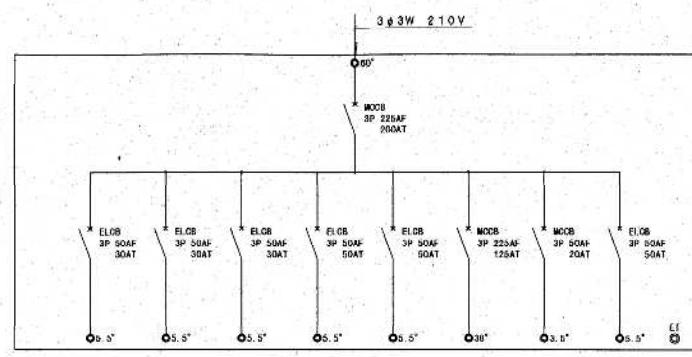


室名	MRI操作室	読影室	待合コーナー	CT室	液体検査室	P-MR	予備
機器名	ACP-12	ACP-14	ACP-13	ACP-4	チラーホ	シャッター	
COMP	1.8 KW	1.5 KW	1.8 KW	3 KW	3 KW		

S-3 計 36.36KW  
(SUS製、屋外、防水、自立型)

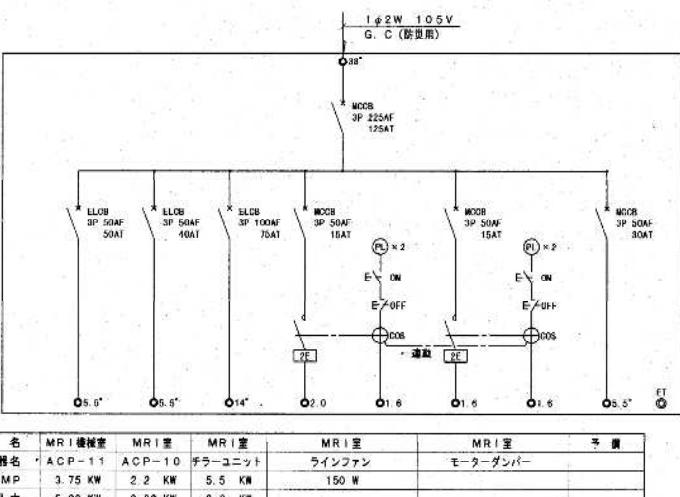


室名	MRI検査室	MRI室	MRI室	MRI室	予備
機器名	ACP-11	ACP-11	チラーコン	モーターグラン	
COMP	3.75 KW	2.2 KW	5.5 KW	150 W	

P-MR 計 18.89KW  
(鋼板製、屋内、自立型)

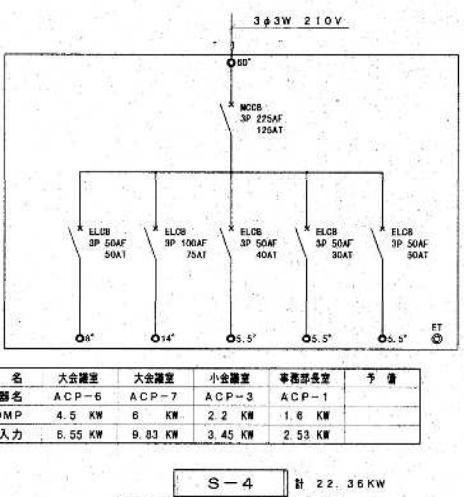


室名	大会議室	大會議室	小会議室	事務部会室	予備
機器名	ACP-6	ACP-7	ACP-3	ACP-1	
COMP	6 KW	6 KW	2.2 KW	1.6 KW	

S-4 計 22.36KW  
(SUS製、屋外、防水、自立型)

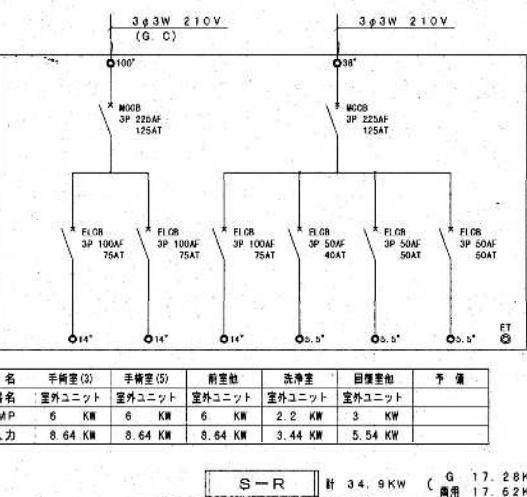


室名	手術室(3)	手術室(5)	前室	洗浄室	回復室	予備
機器名	室外ユニット	室外ユニット	室外ユニット	室外ユニット	室外ユニット	
COMP	6 KW	6 KW	6 KW	2.2 KW	3 KW	

S-R 計 34.9KW (G 17.28KW)  
(SUS製、屋外、防水、自立型)

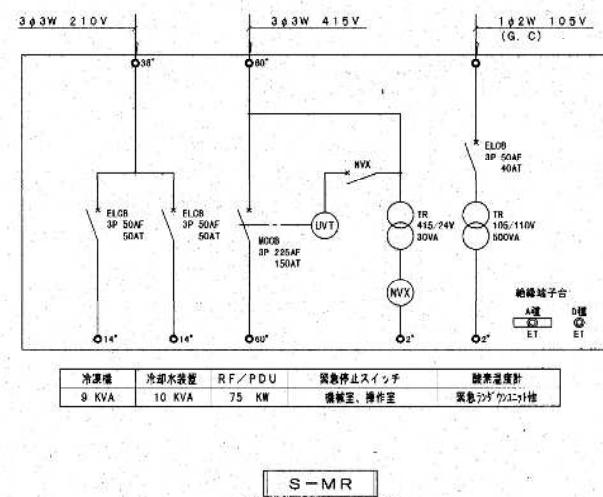


冷凍庫	冷却水装置	R F / P D U	緊急停止スイッチ	被素温度計
9 KVA	10 KVA	75 KW	75 KW	被素温度計 緊急停止スイッチ

S-MR 計 17.62KW  
(鋼板製、屋内、自立型)

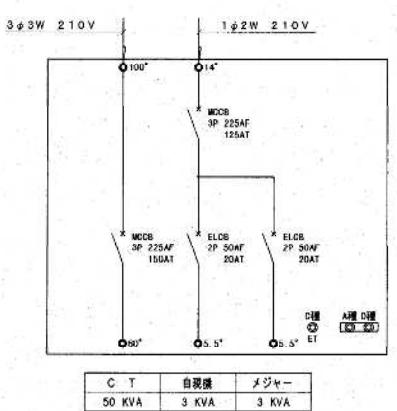


S-CT  
(鋼板製、屋内、壁掛型)

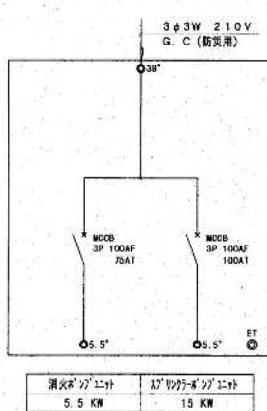

S-F  
(鋼板製、屋内、壁掛型)

※該当図面の設備をすべて撤去する事。


RTU	2023.01.20	一級建築士登録番号 第266585号 高橋 創	件名 RG霧島市立医師会医療センター 外来管理治療棟ほか解体工事	設計番号 0190403
PA 井上裕里 町野陽一郎				
担当 深井憲治、下田健也 山内浩紀	設備関係規定に適合することを確認した者: 設備設計一級建築士 建築士証交付番号 第2294号 深井憲治		図面名 盤結線図①(撤去) 図面番号 NO SCALE	EC-012

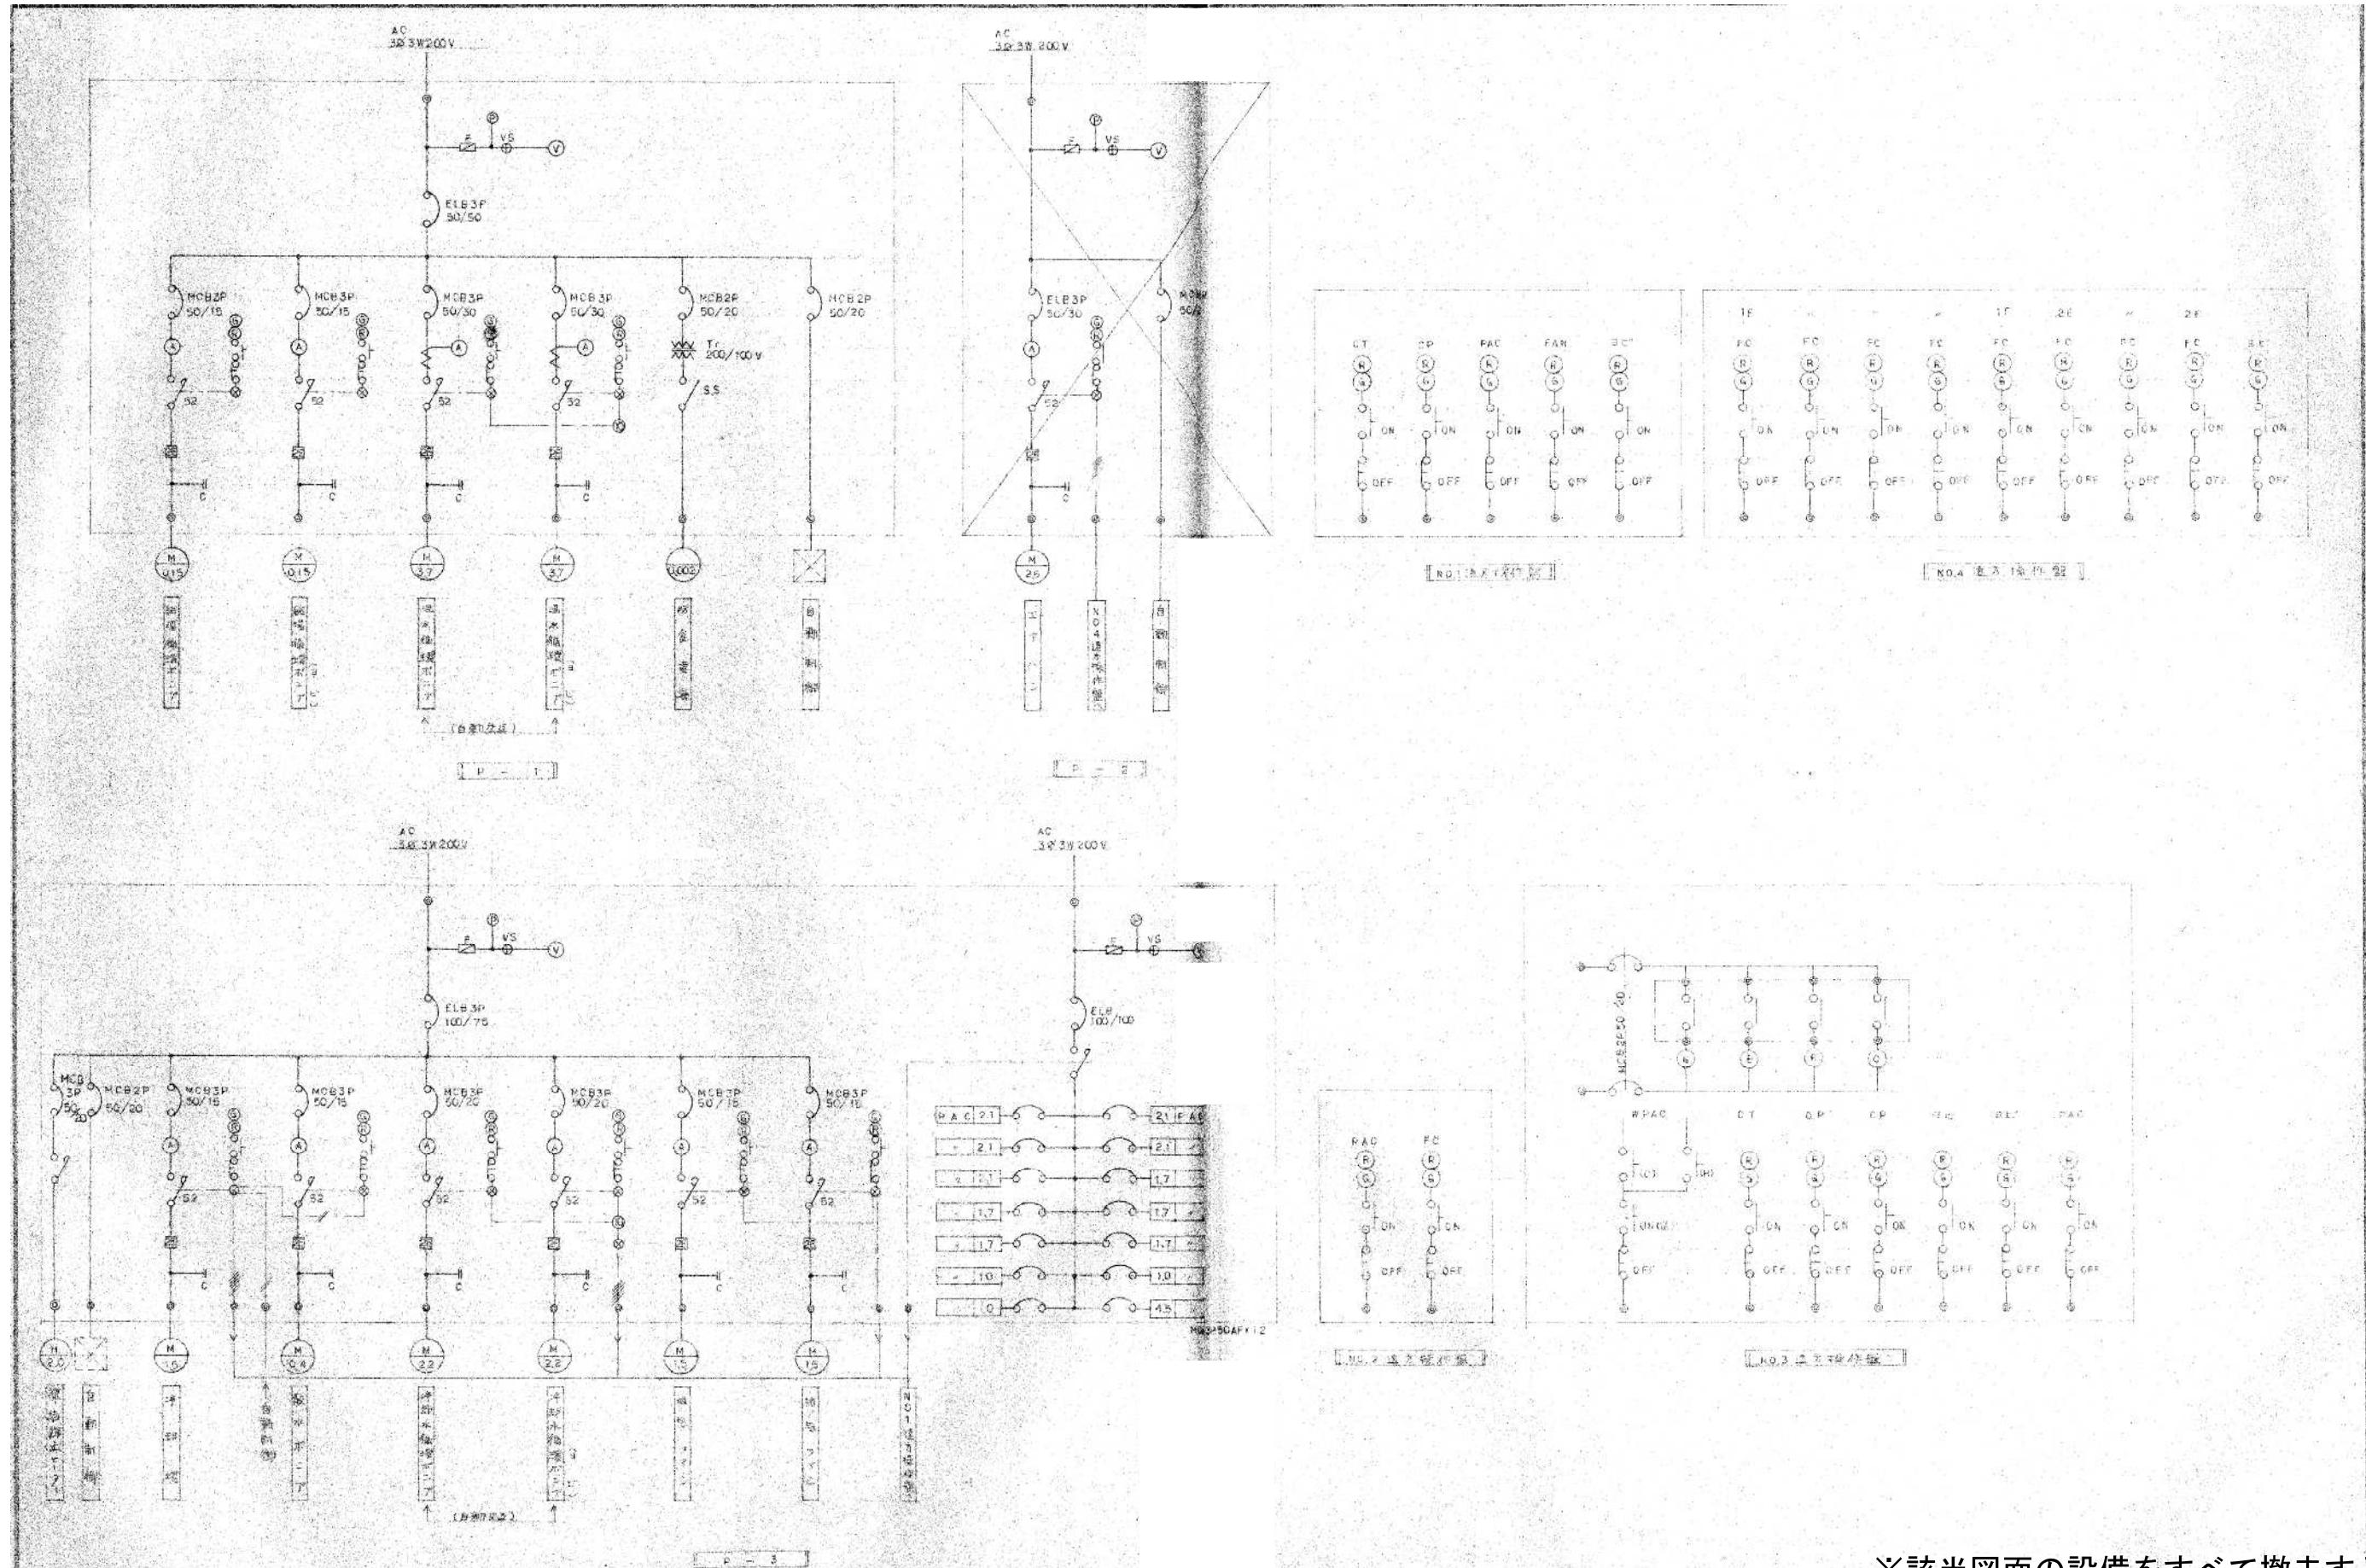

\*該当図面の設備をすべて撤去する事。


昭和57年-竣工

会社名	株式会社 久米設計	日付	2023.01.20	一級建築士登録番号	第266585号 高橋 剛	件名	RG霧島市立医師会医療センター 外来管理治療棟ほか解体工事	設計番号	0190403
担当者名	井上裕里 町野陽一郎	監修者名	深井憲治、下田健也	設備関係規定に適合することを確認した者:	山内浩紀	図面名	動力操作盤結線図①(撤去)	縮尺	NO SCALE
担当者名	井上裕里 町野陽一郎	監修者名	深井憲治、下田健也	設備関係規定に適合することを確認した者:	山内浩紀	図面番号	EC-013	図面番号	EC-013

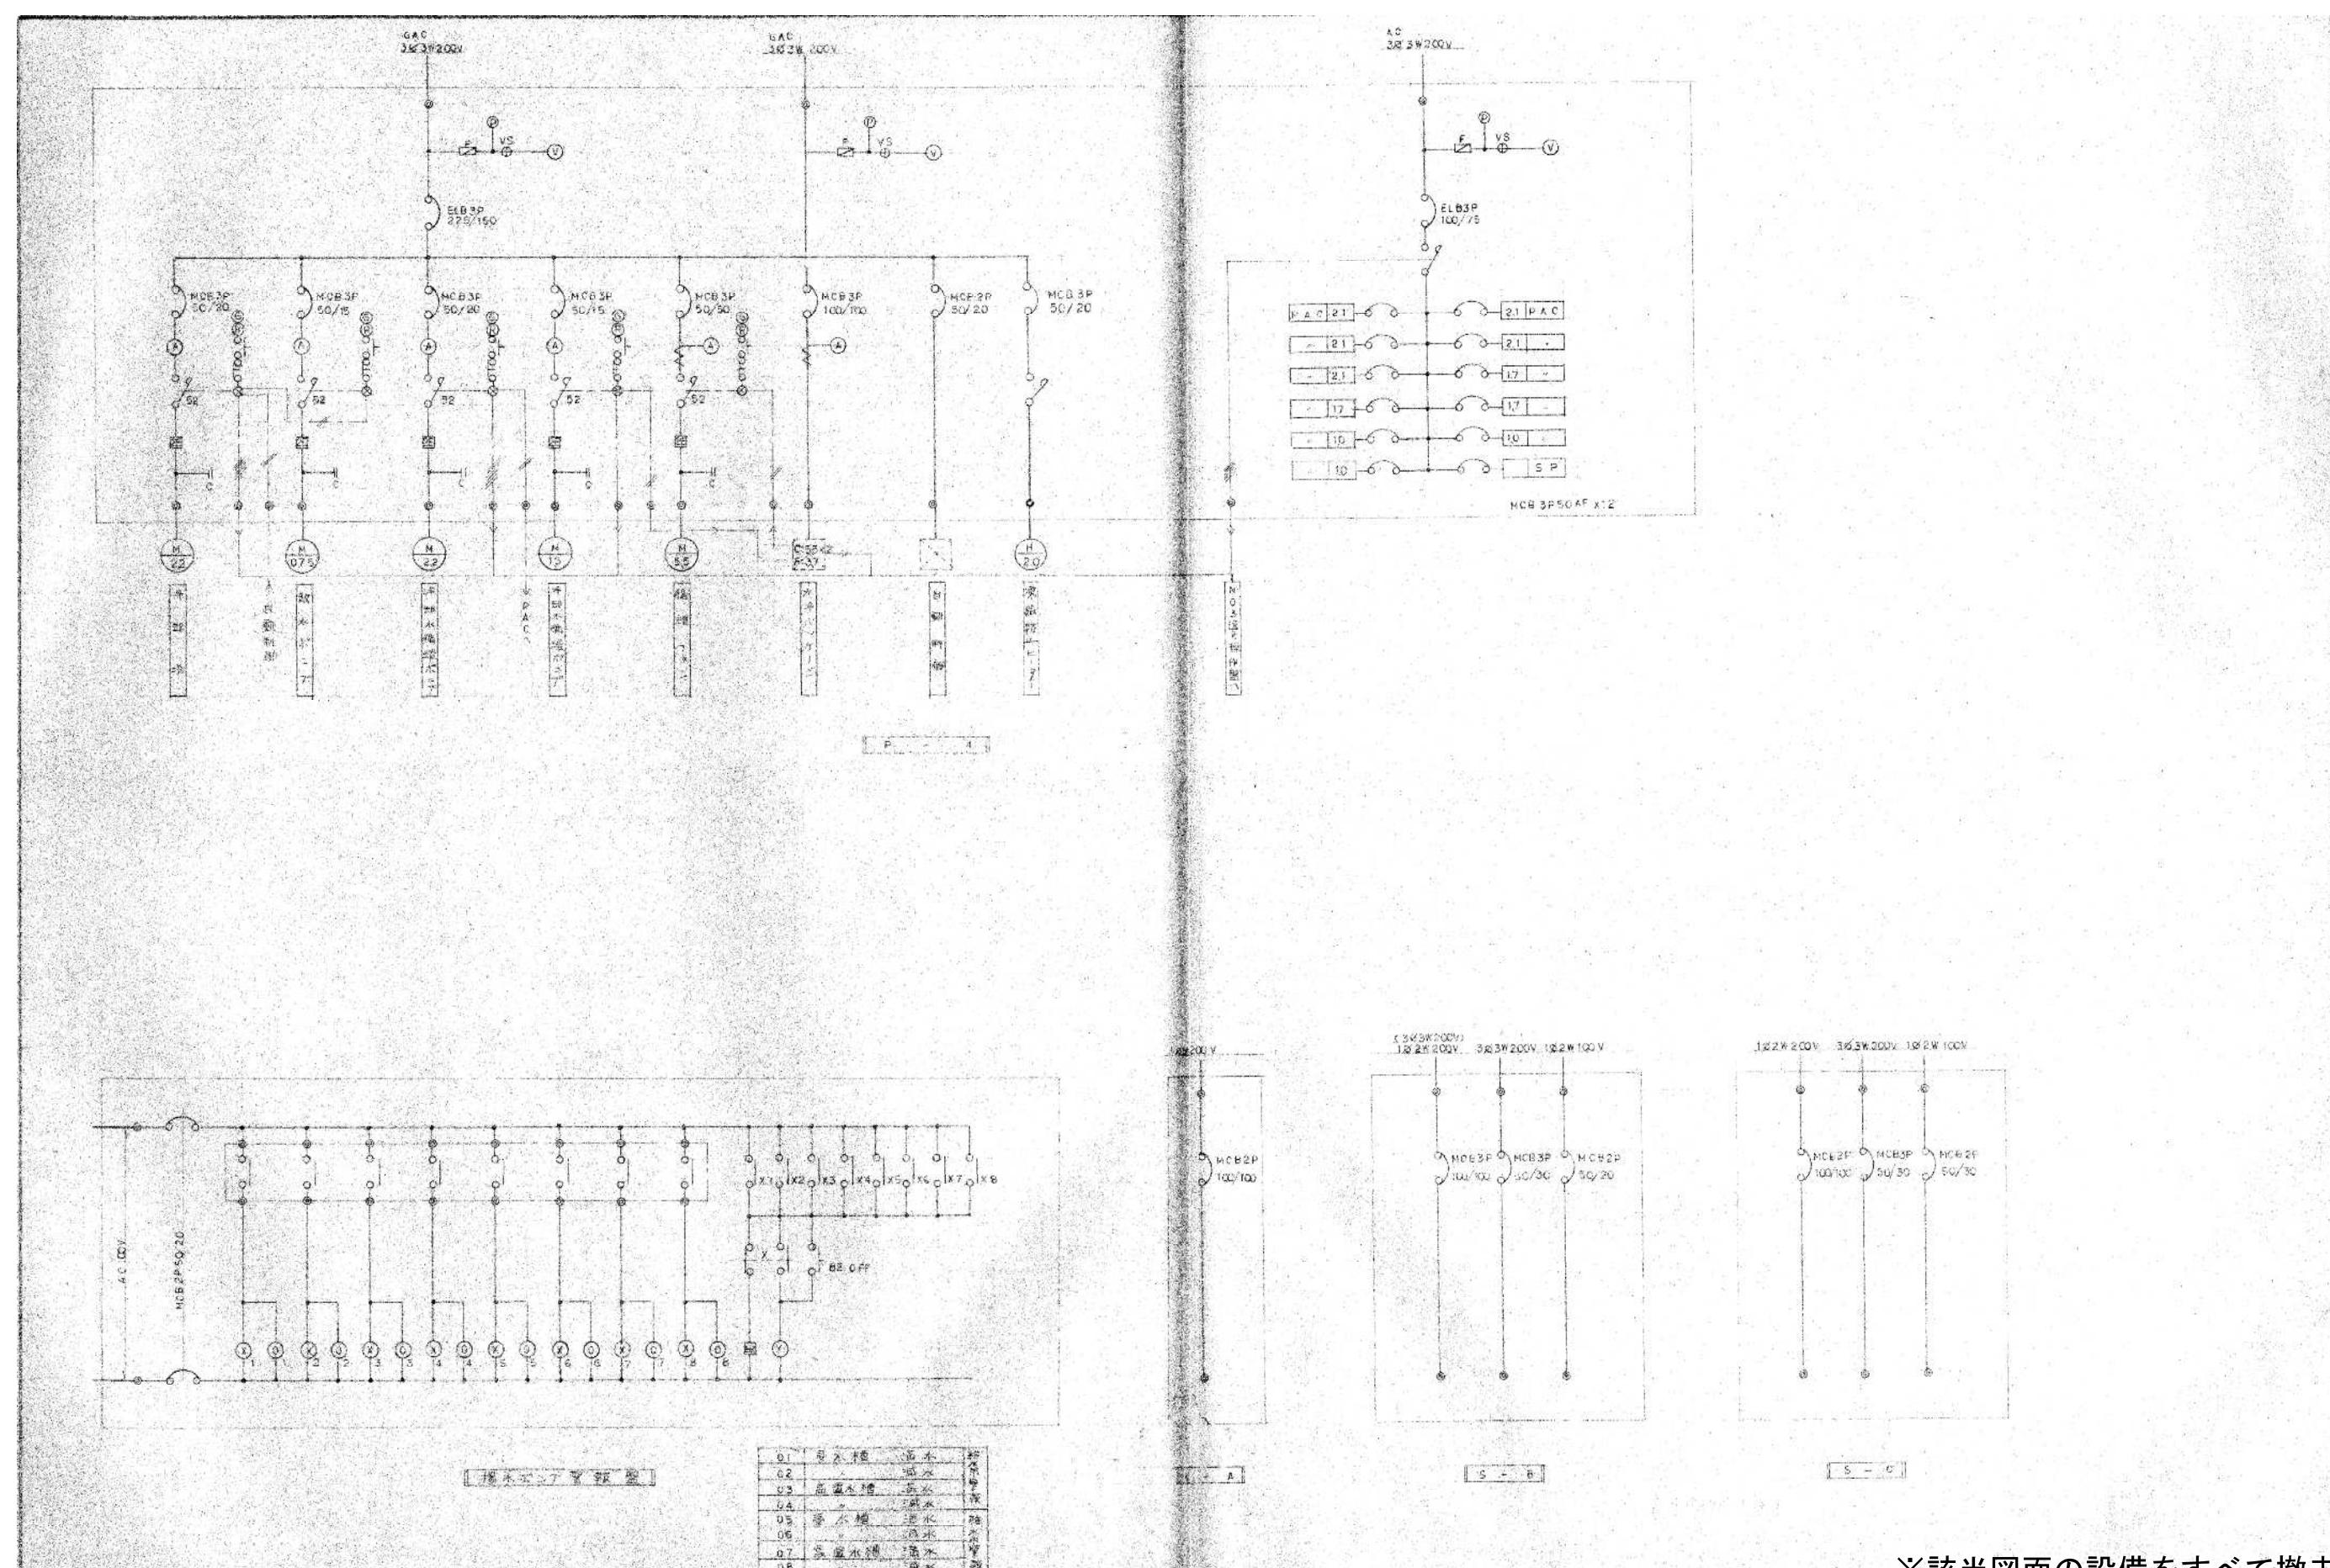

※該当図面の設備をすべて撤去する事。

KUMA SEKKI	株式会社 久米設計	B/R 2023.01.20	一級建築士 登録番号 第266585号 高橋 剛	件名 RG霧島市立医師会医療センター 外来管理治療棟ほか解体工事	設計番号 019403
		P.A 井上裕里 勝田 町野陽一郎 深井憲治、下田健也 山内浩紀	設備関係規定に適合することを確認した者: 設備設計一級建築士 建築士証交付番号 第2294号 深井憲治	図面名 動力操作盤結線図②(撤去)	縮尺 NO SCALE 図面番号 EC-014

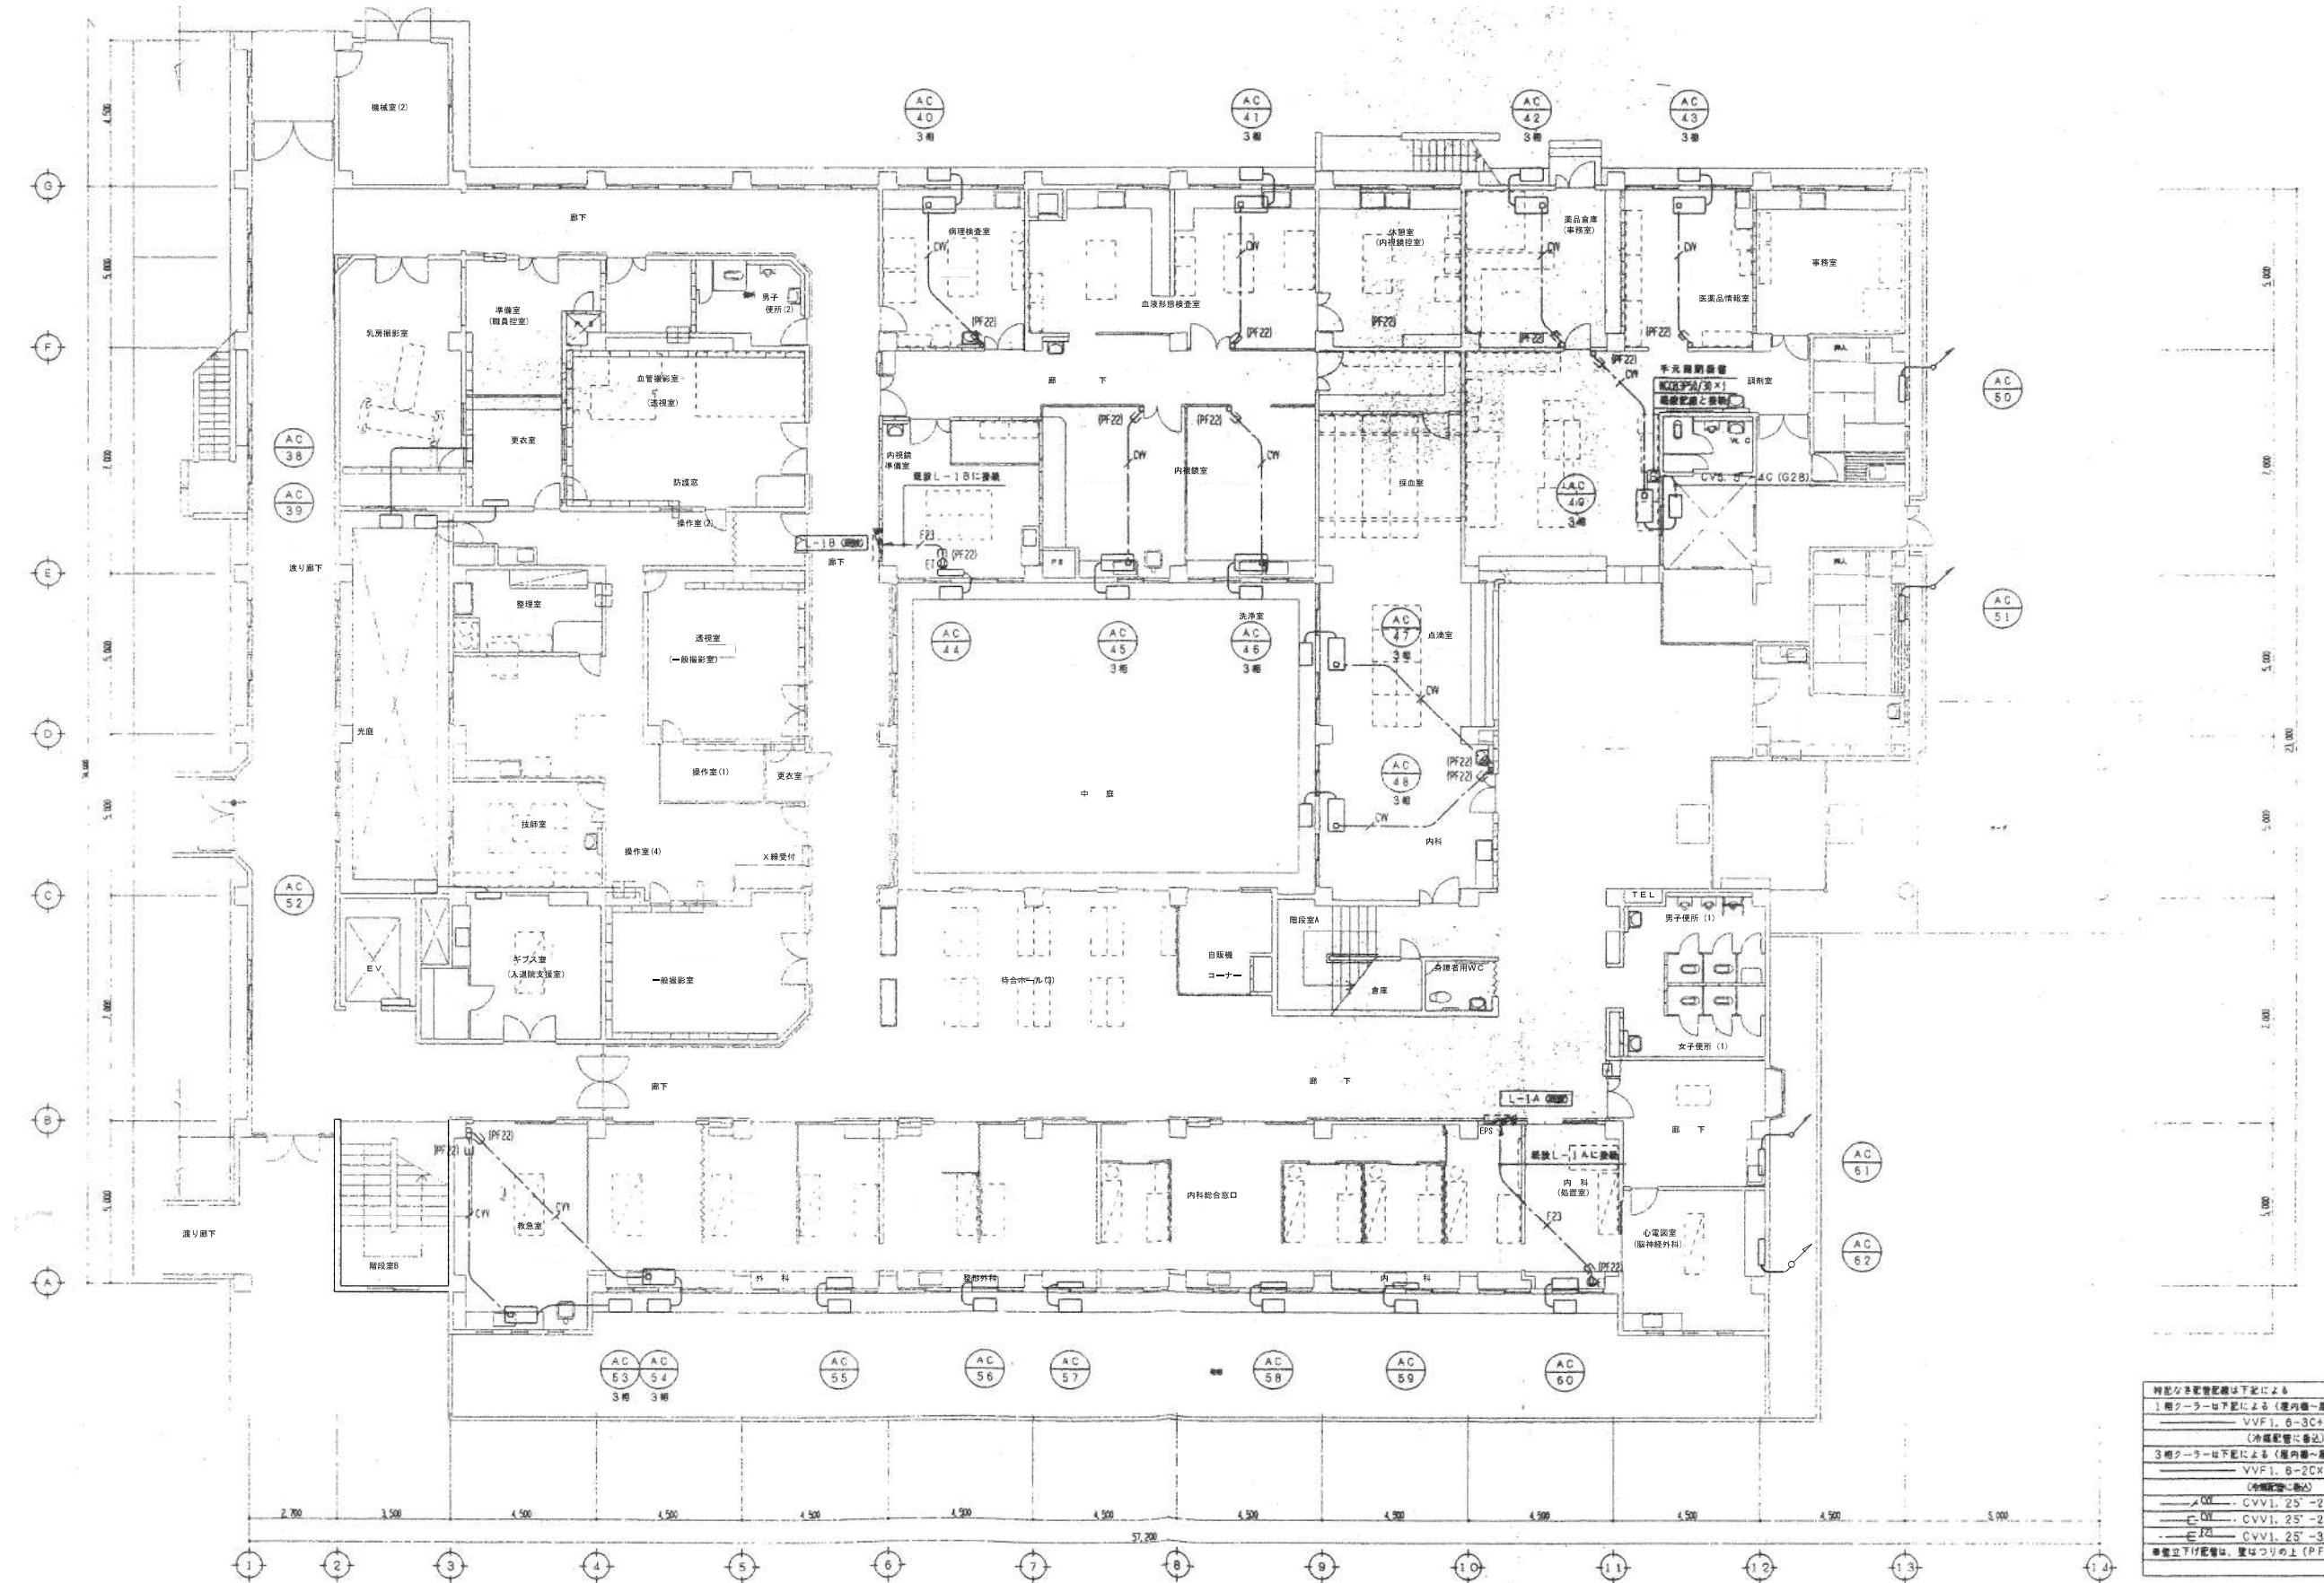

**KUME**  
**SEKKEI** 株式会社 久米設計

監修	・	・
・	・	・
・	・	・
・	・	・
・	・	・

日付 2023.01.20	一級建築士 登録番号 第266585号 高橋 創	件名 RG霧島市立医師会医療センター 外来管理治療棟ほか解体工事	設計番号 019403
PA 井上裕里 勝田 野陽一郎			
担当 深井憲治、下田健也 山内浩紀	設備関係規定に適合することを確認した者： 設備設計一級建築士 建築士証交付番号 第2294号 深井憲治		図面名 空調設備1階撤去平面図 A1判 1:100 A3判 1:200

平成11年-改修

EC-015